

令和5年度


社会体育施設整備事業

ハヶ岳スケートセンターリンク内側改修工事

北杜市小淵沢町地内


発 注 図 面

北 杜 市

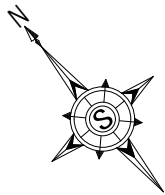

平面図

S=1:250

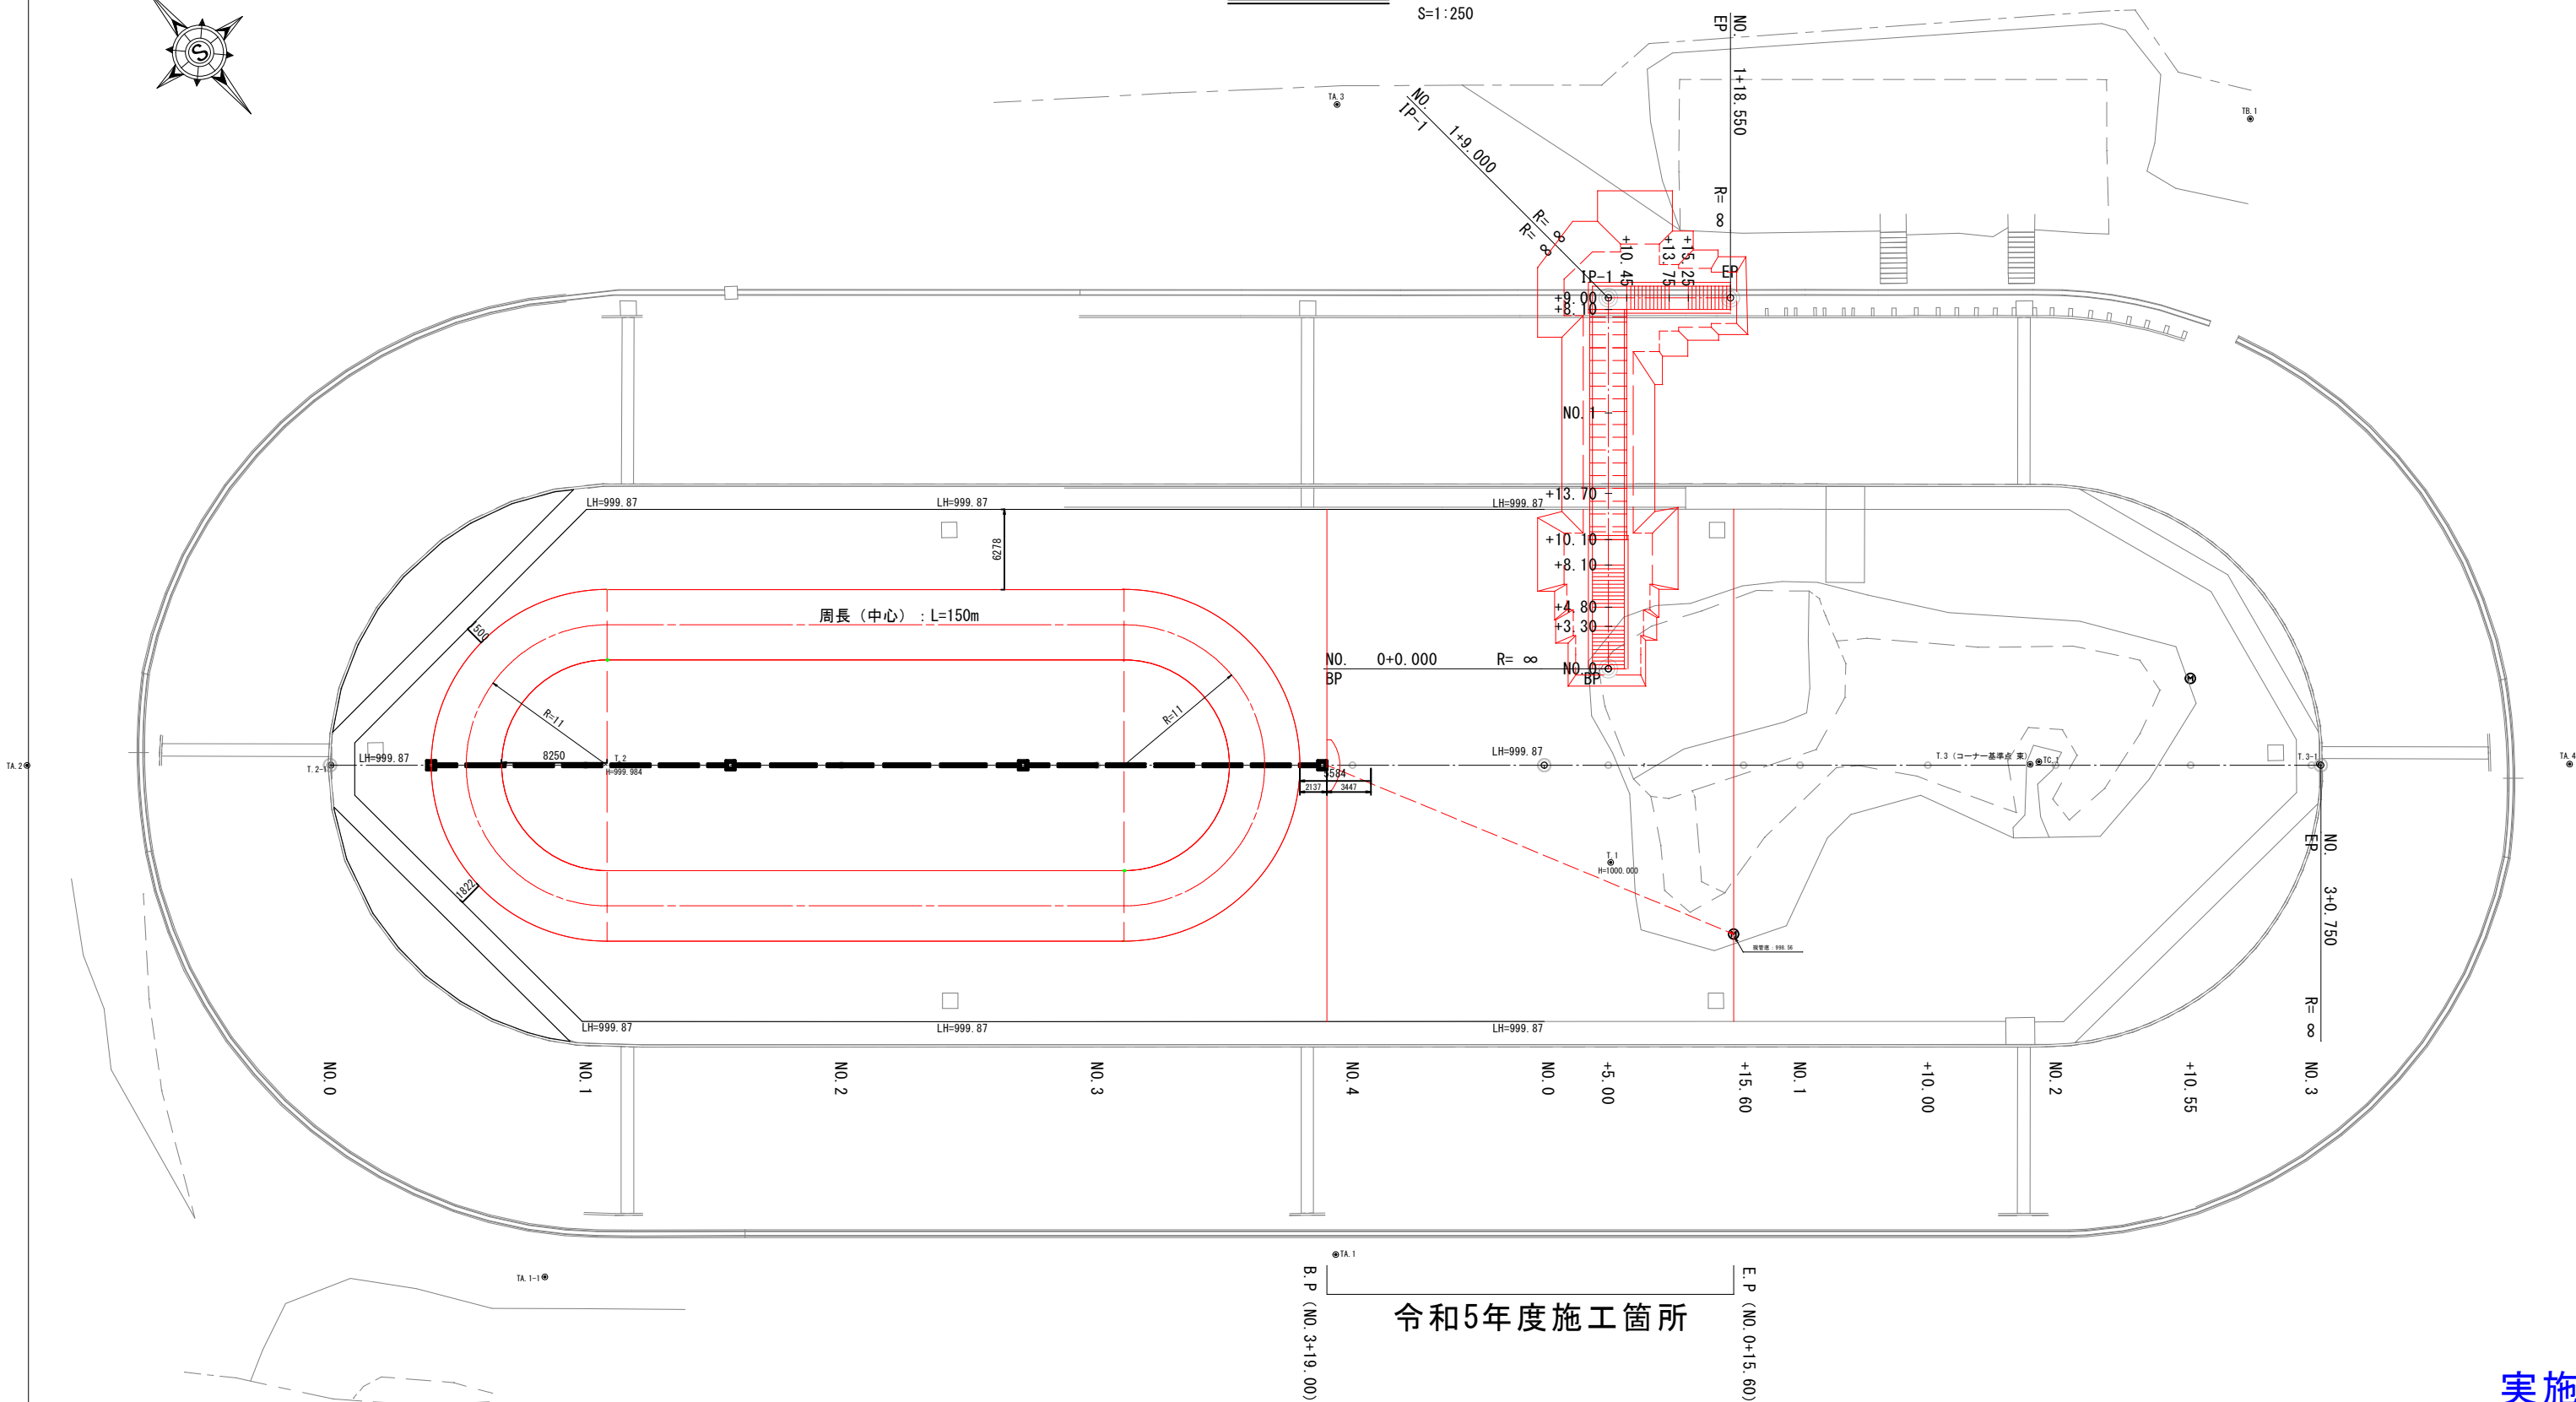

実施

工事設計図			
工事番号		図面番号	
工事名	ハケ岳スケートセンターリンク内側改修工事		
工事箇所	北杜市小淵沢町地内		
図名	計画平面図	縮尺	1:250
納品	令和5年月日	枚数	1
北杜市役所			



工 事 設 計 図			
工事番号		図面番号	
工 事 名	ハケ岳スケートセンターリンク内側改修工事		
工事箇所	北 杜 市 小 淵 沢 町 地 内		
図 名	造成縦断面図	縮 尺	図 示
納 品	令和 年 月 日	枚 数	1
北 杜 市 役 所			

NO. 0 + 15. 600 (NO. 0+15. 6)
GH=998. 20
FH=999. 870

BP (NO. 0)	
機械掘削	14. 97m2
機械床堀	0. 00m2
盛 土	0. 00m2
埋め戻し	14. 23m2
切土法面整形	0. 00m
盛土法面整形	0. 00m
基面整正	0. 00m

DL=995. 00

+

D=10. 80

NO. 0 + 5. 000 (NO. 0+5)
GH=999. 69
FH=999. 870

BP (NO. 0)	
機械掘削	33. 94m2
機械床堀	0. 00m2
盛 土	0. 00m2
埋め戻し	0. 00m2
切土法面整形	0. 00m
盛土法面整形	0. 00m
基面整正	0. 00m

DL=995. 00

+

D=5. 00

BP (NO. 0)
GH=1000. 09
FH=999. 870


BP (NO. 0)	
機械掘削	39. 75m2
機械床堀	0. 00m2
盛 土	0. 00m2
埋め戻し	0. 00m2
切土法面整形	0. 00m
盛土法面整形	0. 00m
基面整正	0. 00m

DL=995. 00

+

実施

工 事 設 計 図			
工事番号		図面番号	
委 託 名	ハヶ岳スケートセンターリンク内側改修工事		
工事箇所	北 杜 市 小 淵 沢 町 地 内		
図 名	造成横断図	縮 尺	1 : 1 0 0
納 品	令和 年 月 日	枚 数	3 - 1
北 杜 市 役 所			





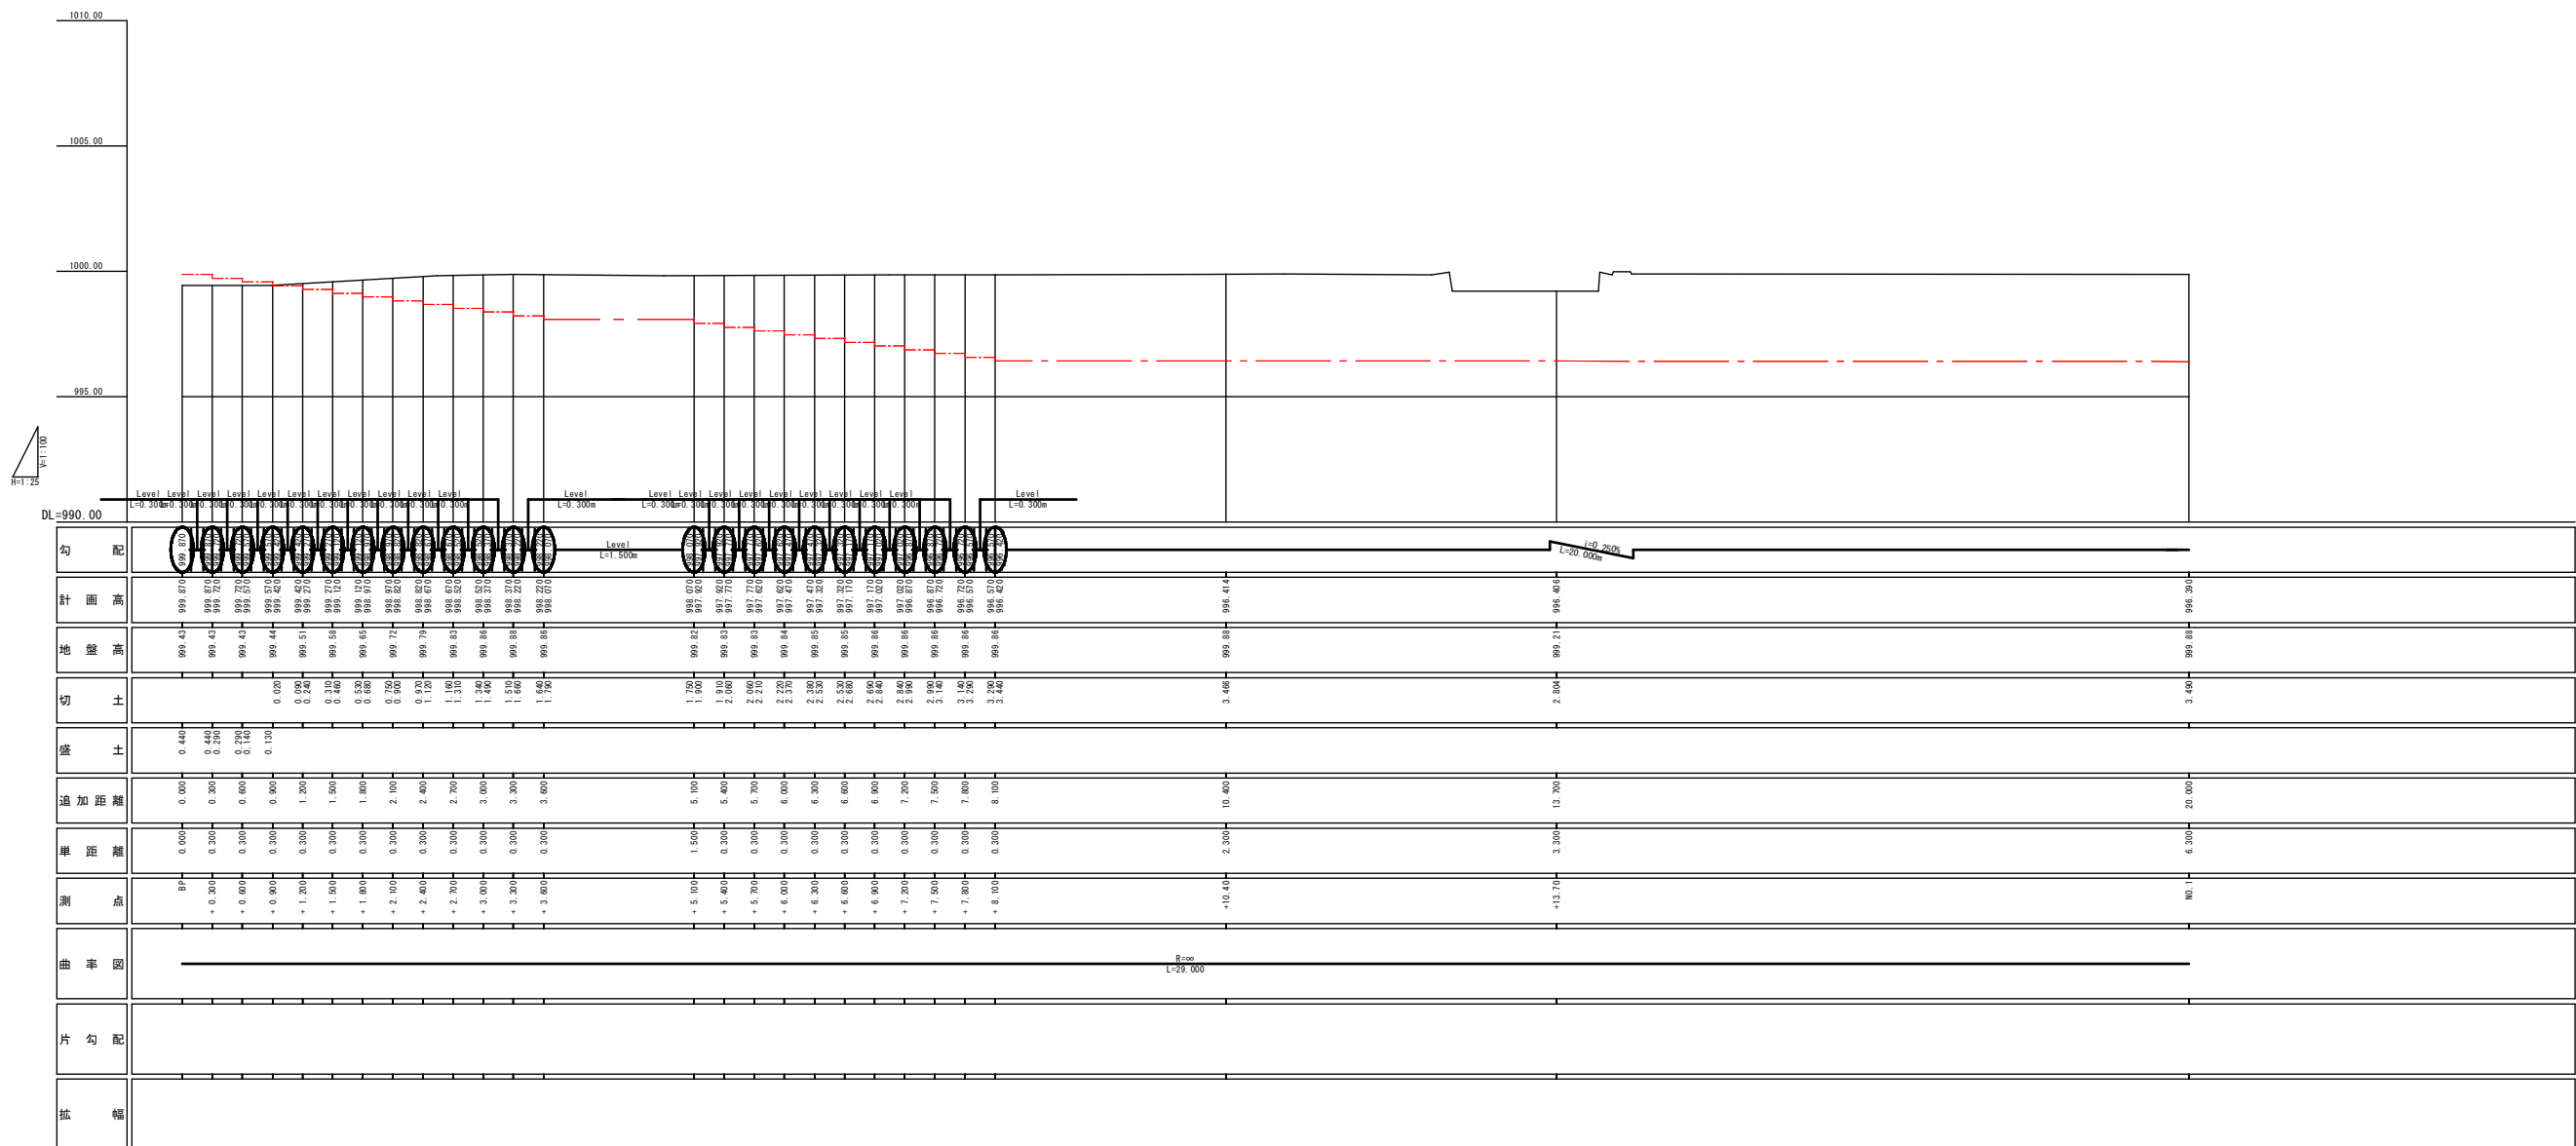


实施

工 事 設 計 図				
工事番号		図面番号		
工事名	ハッピースケートセンターリンク内側改修工事			
工事箇所	北 杜 市 小 瀬 沢 町 地 内			
図 名	UP縦断面図	縮 尺	図 示	
納 品 和	年 月 日	枚 数	2 - 1	
北 杜 市 役 所				








北 社 市 役 所

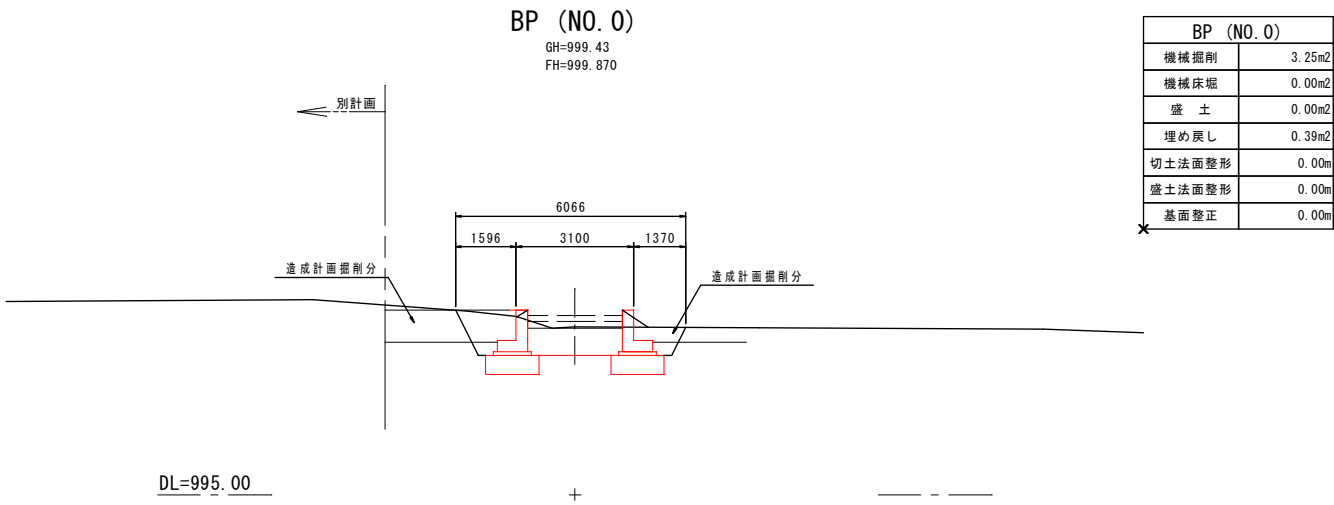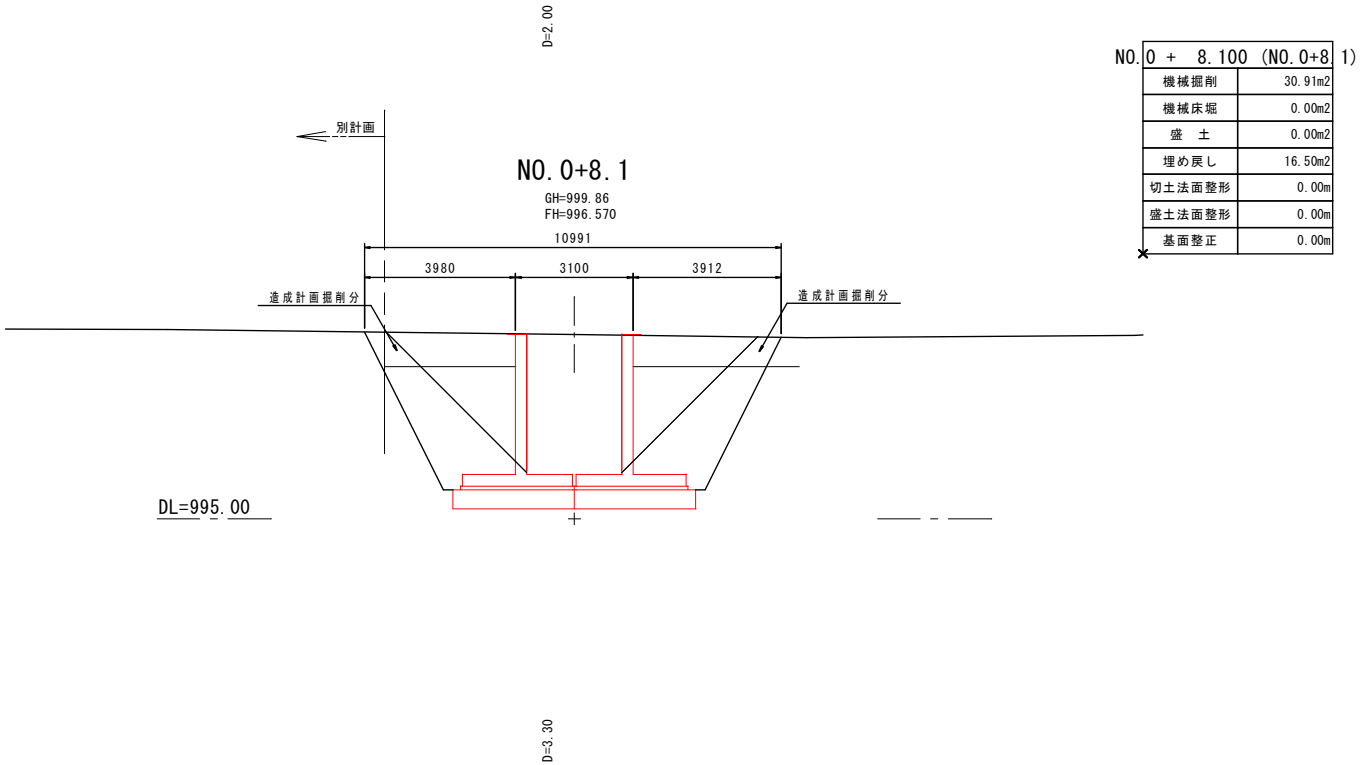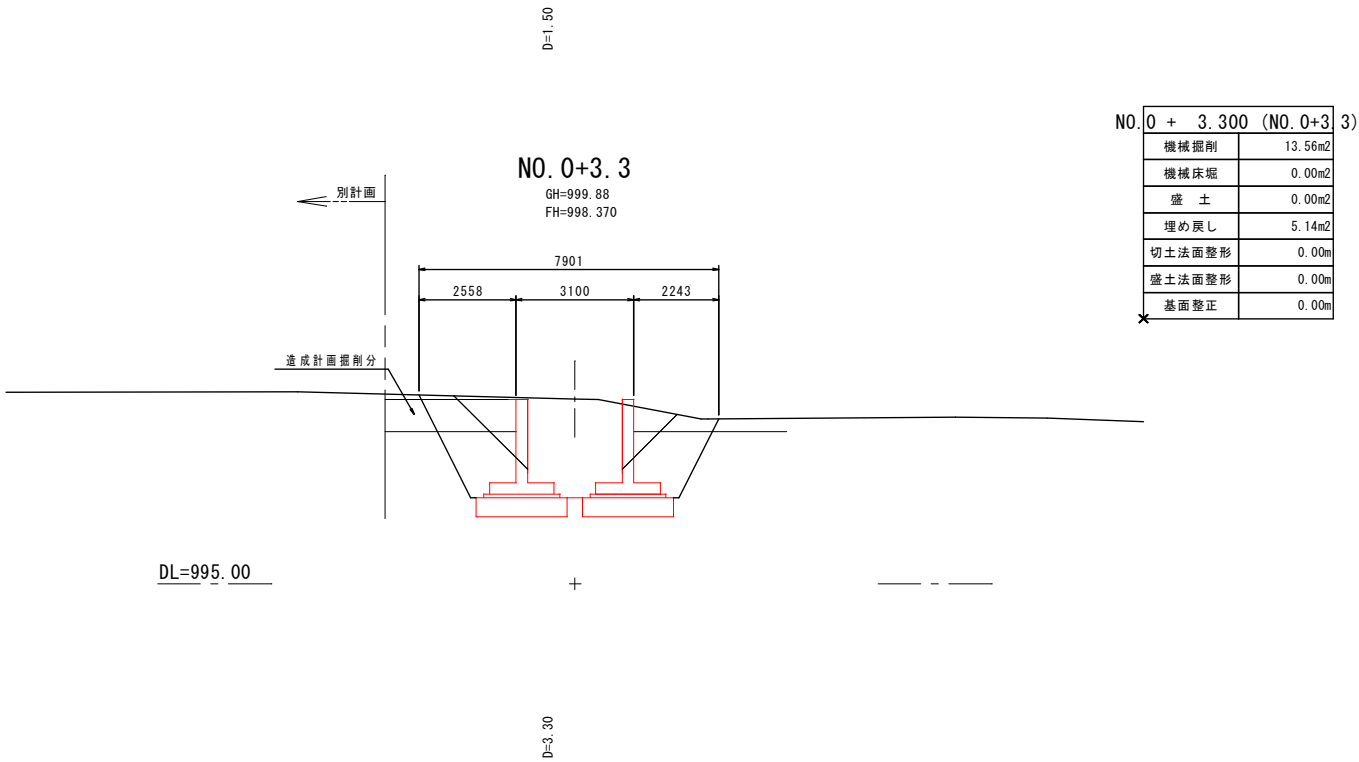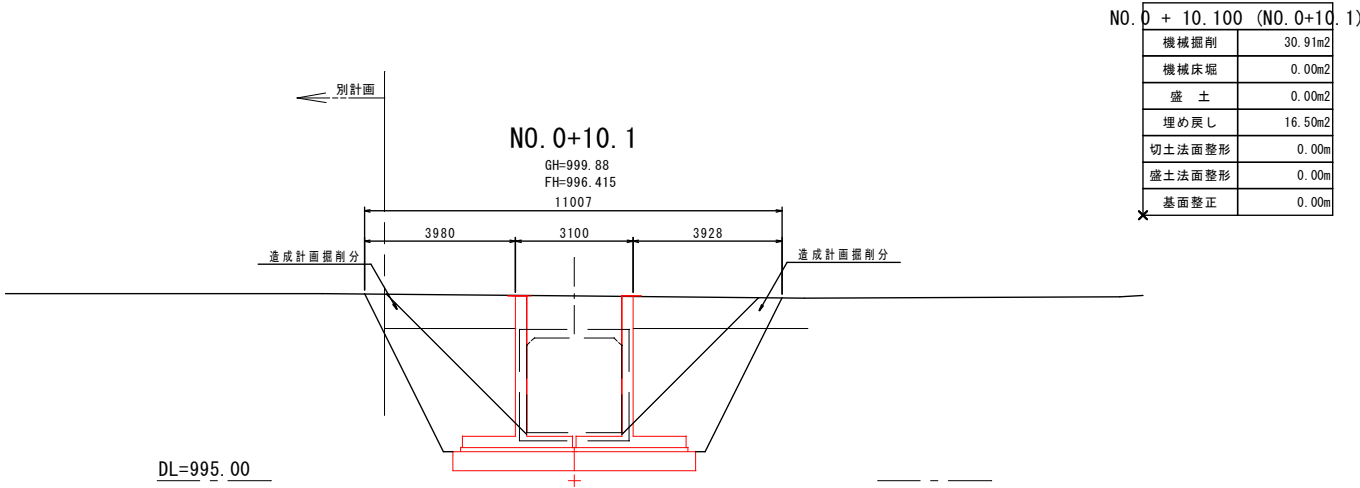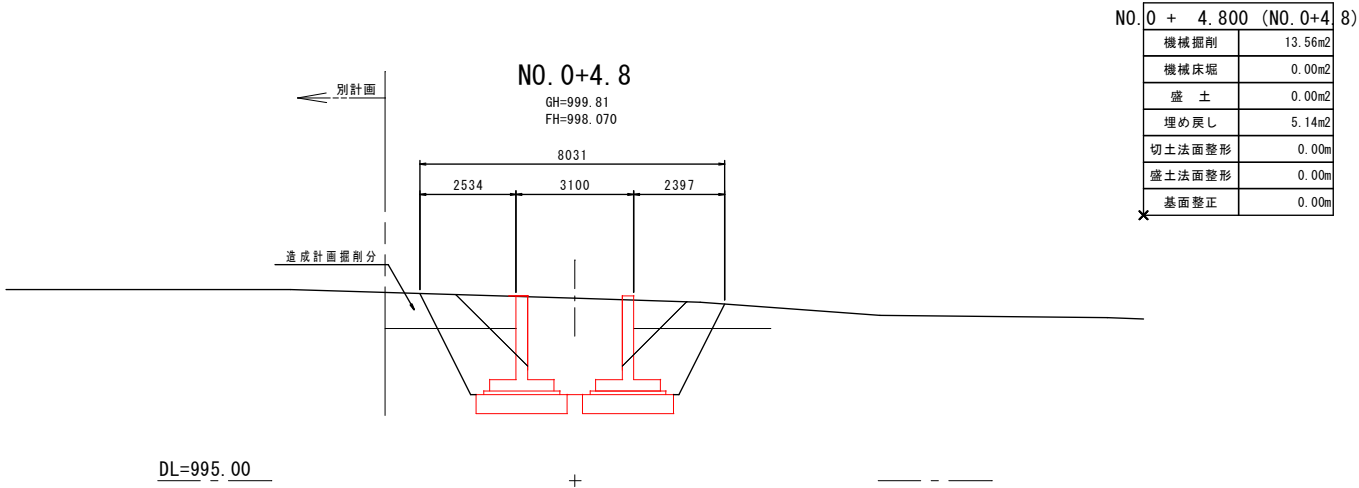

実施

工 事 設 計 図			
工事番号		図面番号	
工 事 名	ハケ岳スケートセンターリンク内側改修工事		
工事箇所	北 杜 市 小 淵 沢 町 地 内		
図 名	UP横断図	縮 尺	1 : 1 0 0
納 品	令和 年 月 日	枚 数	3 - 1
北 杜 市 役 所			

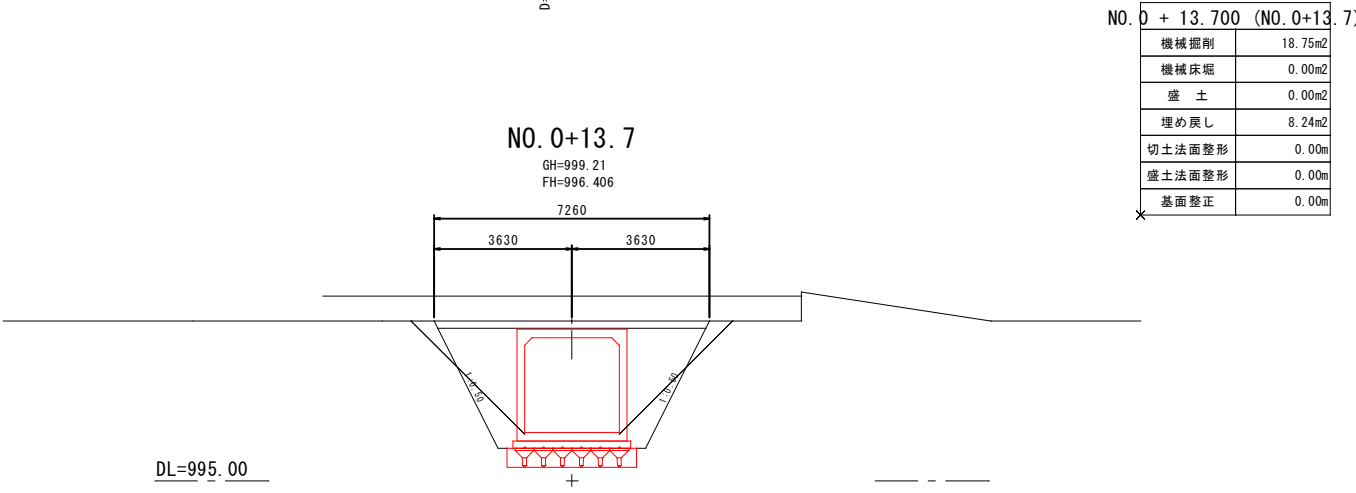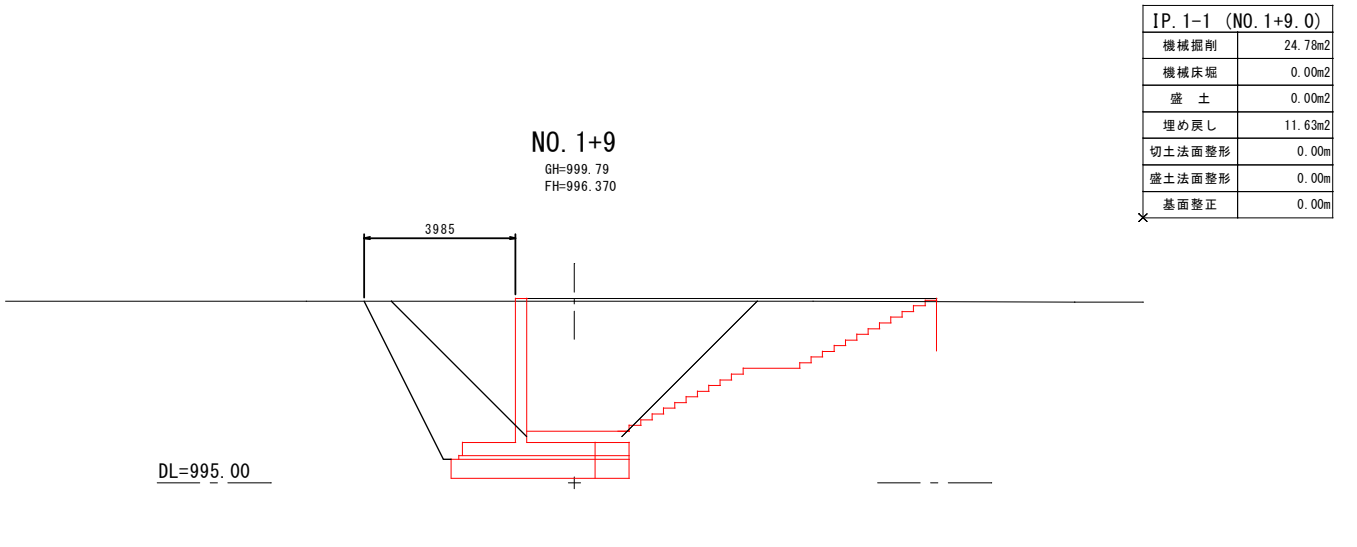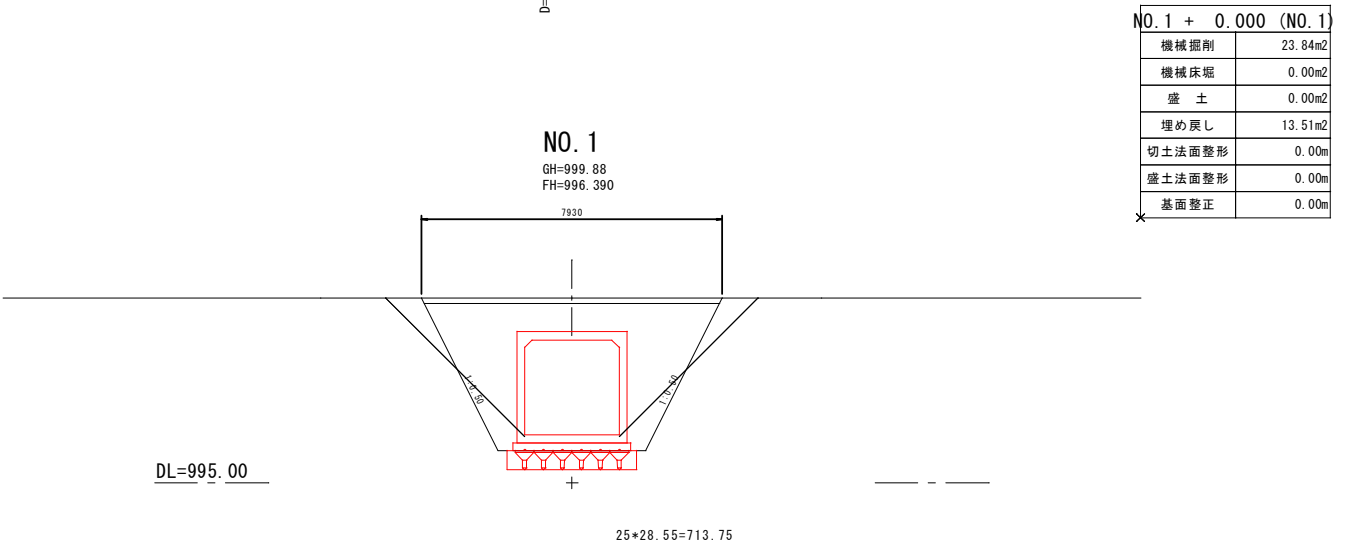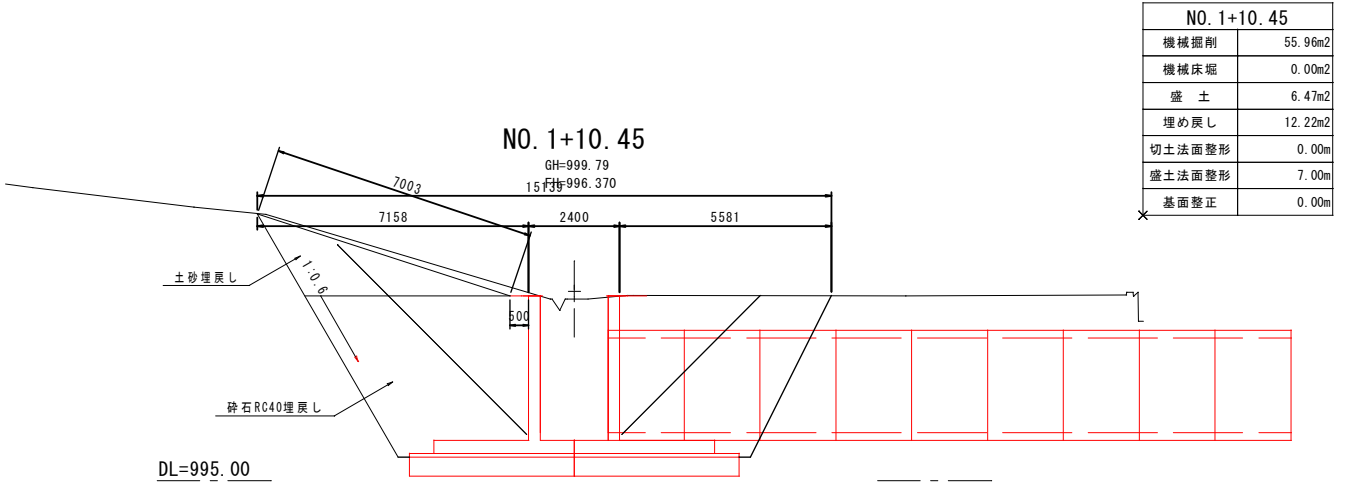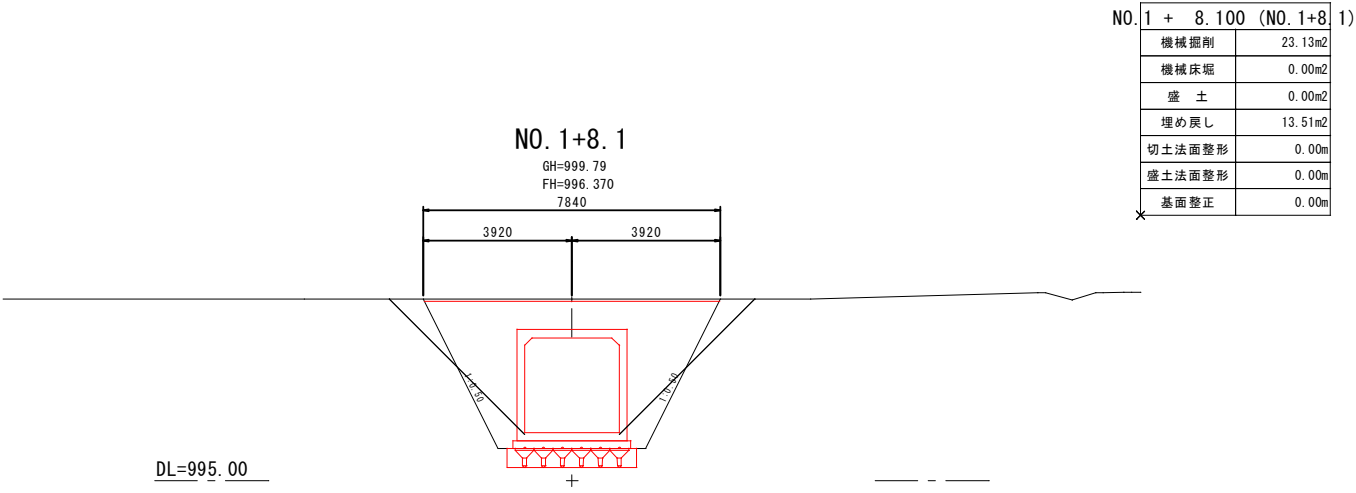


実施

工事設計図			
工事番号		図面番号	
工事名	ハヶ岳スケートセンターリンク内側改修工事		
工事箇所	北杜市小淵沢町地内		
図名	UP横断図	縮尺	1:100
納品	令和年月日	枚数	3-2
北杜市役所			

EP (NO. 1+18.55)

GH=999.78
FH=999.670

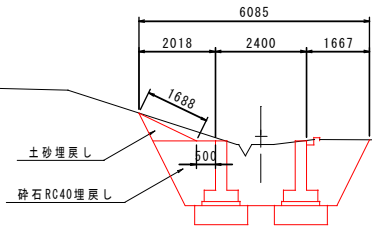


EP (NO. 1+18.55)	
機械掘削	8.71m2
機械床堀	0.00m2
盛土	0.42m2
埋め戻し	3.50m2
切土法面整形	0.00m
盛土法面整形	1.69m
基面整正	0.00m

DL=995.00

D=3.30

NO. 1+15.25

GH=999.79
FH=998.170

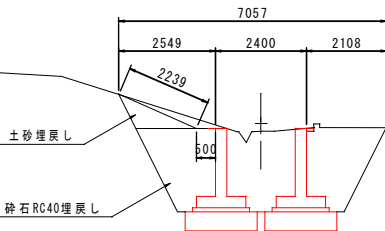


NO. 1+15.25	
機械掘削	12.93m2
機械床堀	0.00m2
盛土	0.72m2
埋め戻し	5.68m2
切土法面整形	0.00m
盛土法面整形	2.24m
基面整正	0.00m

DL=995.00

D=1.50

NO. 1+13.75

GH=999.79
FH=997.870

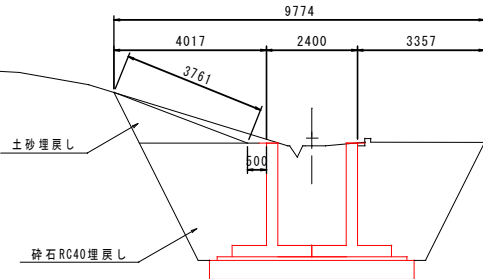


NO. 1+13.75	
機械掘削	25.62m2
機械床堀	0.00m2
盛土	1.90m2
埋め戻し	13.22m2
切土法面整形	0.00m
盛土法面整形	3.76m
基面整正	0.00m


DL=995.00

実施


工事設計図			
工事番号		図面番号	
工事名	ハヶ岳スケートセンターリンク内側改修工事		
工事箇所	北杜市小淵沢町地内		
図名	UP横断図	縮尺	1:100
納品	令和年月日	枚数	3-3
北杜市役所			

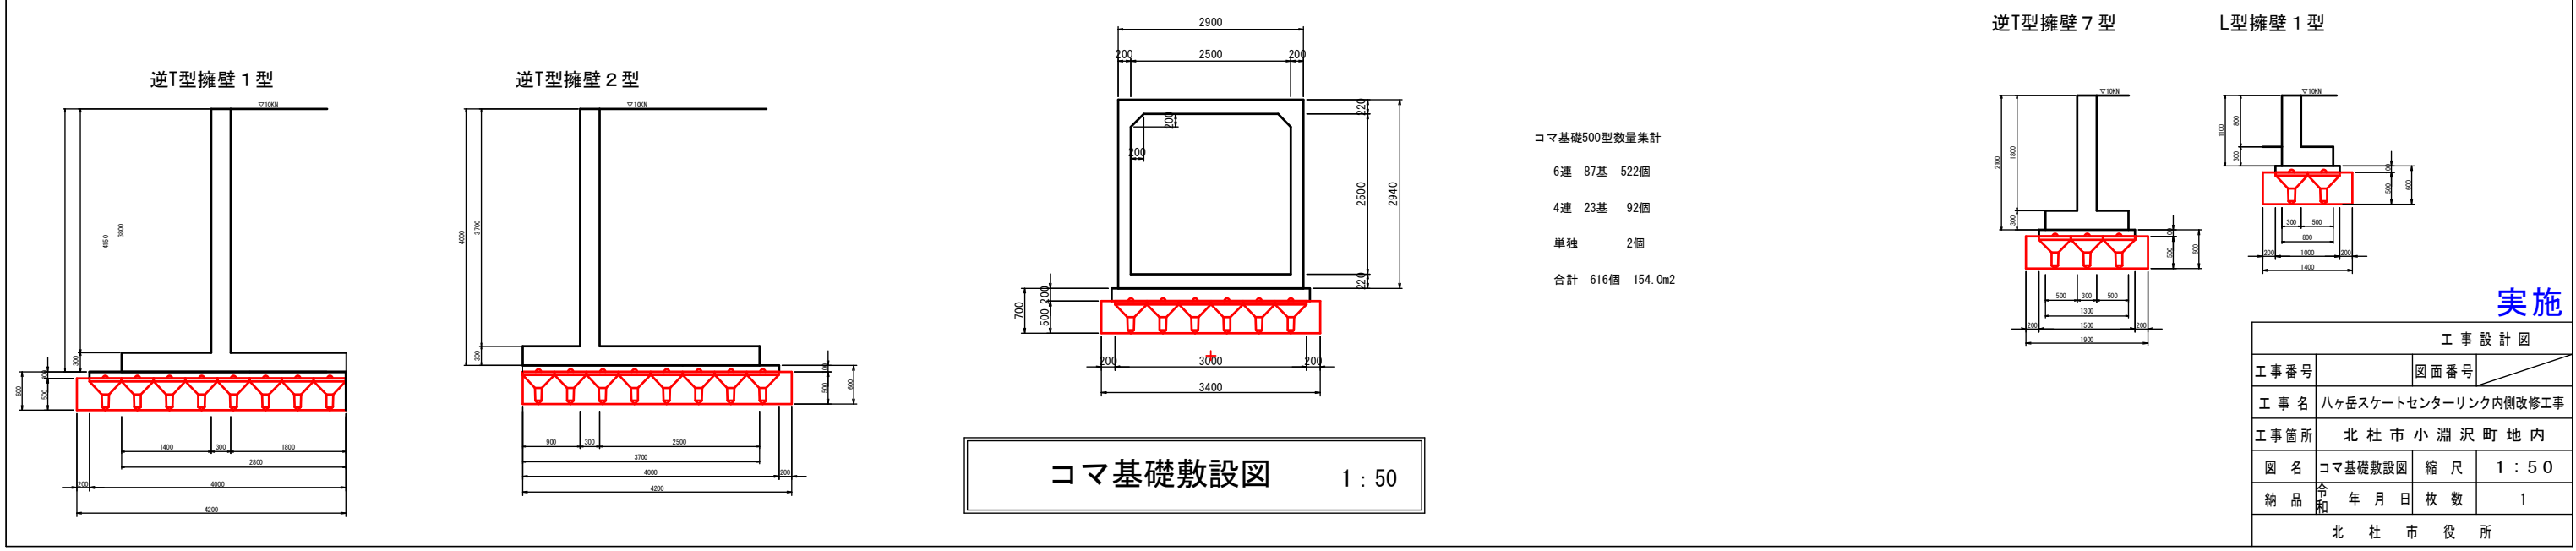

实施

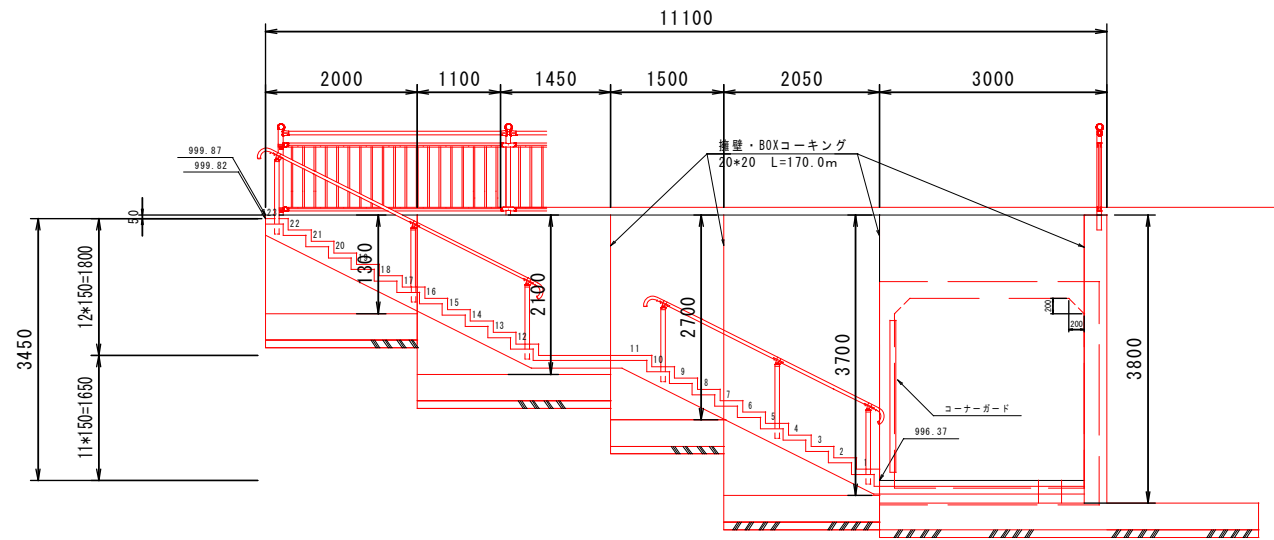










A-A 断面図 1 : 50

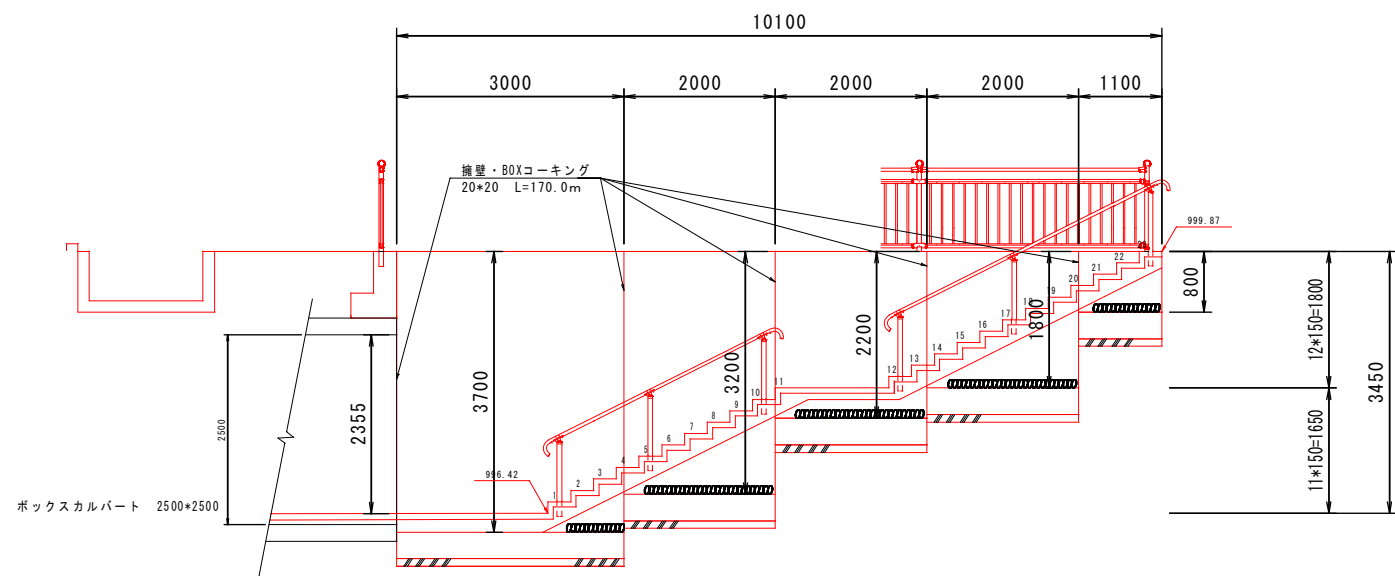


B-B 断面図 1 : 50

実施


工事設計図				
工事番号		図面番号		
工事名	ハヶ岳スケートセンターリンク内側改修工事			
工事箇所	北杜市小淵沢町地内			
図名	断面図	縮尺	1 : 50	
納品	令和	年月日	枚数	1
北杜市役所				

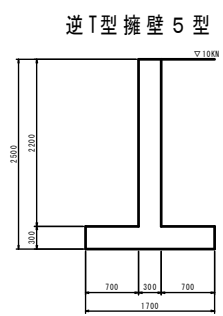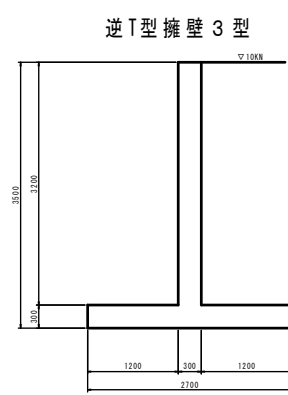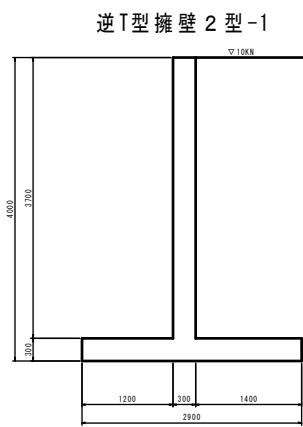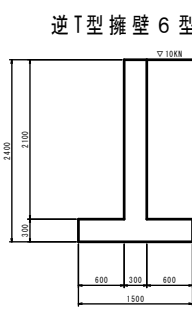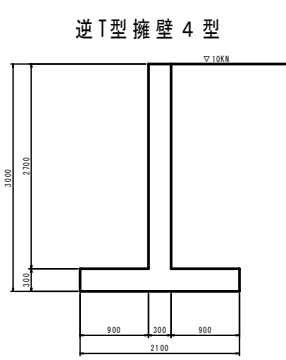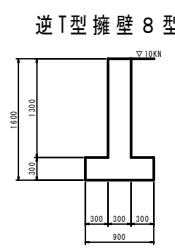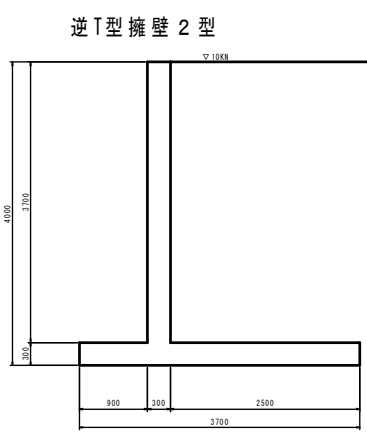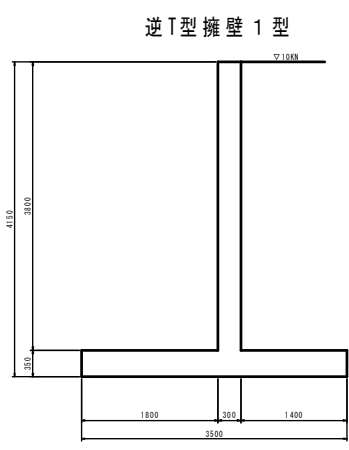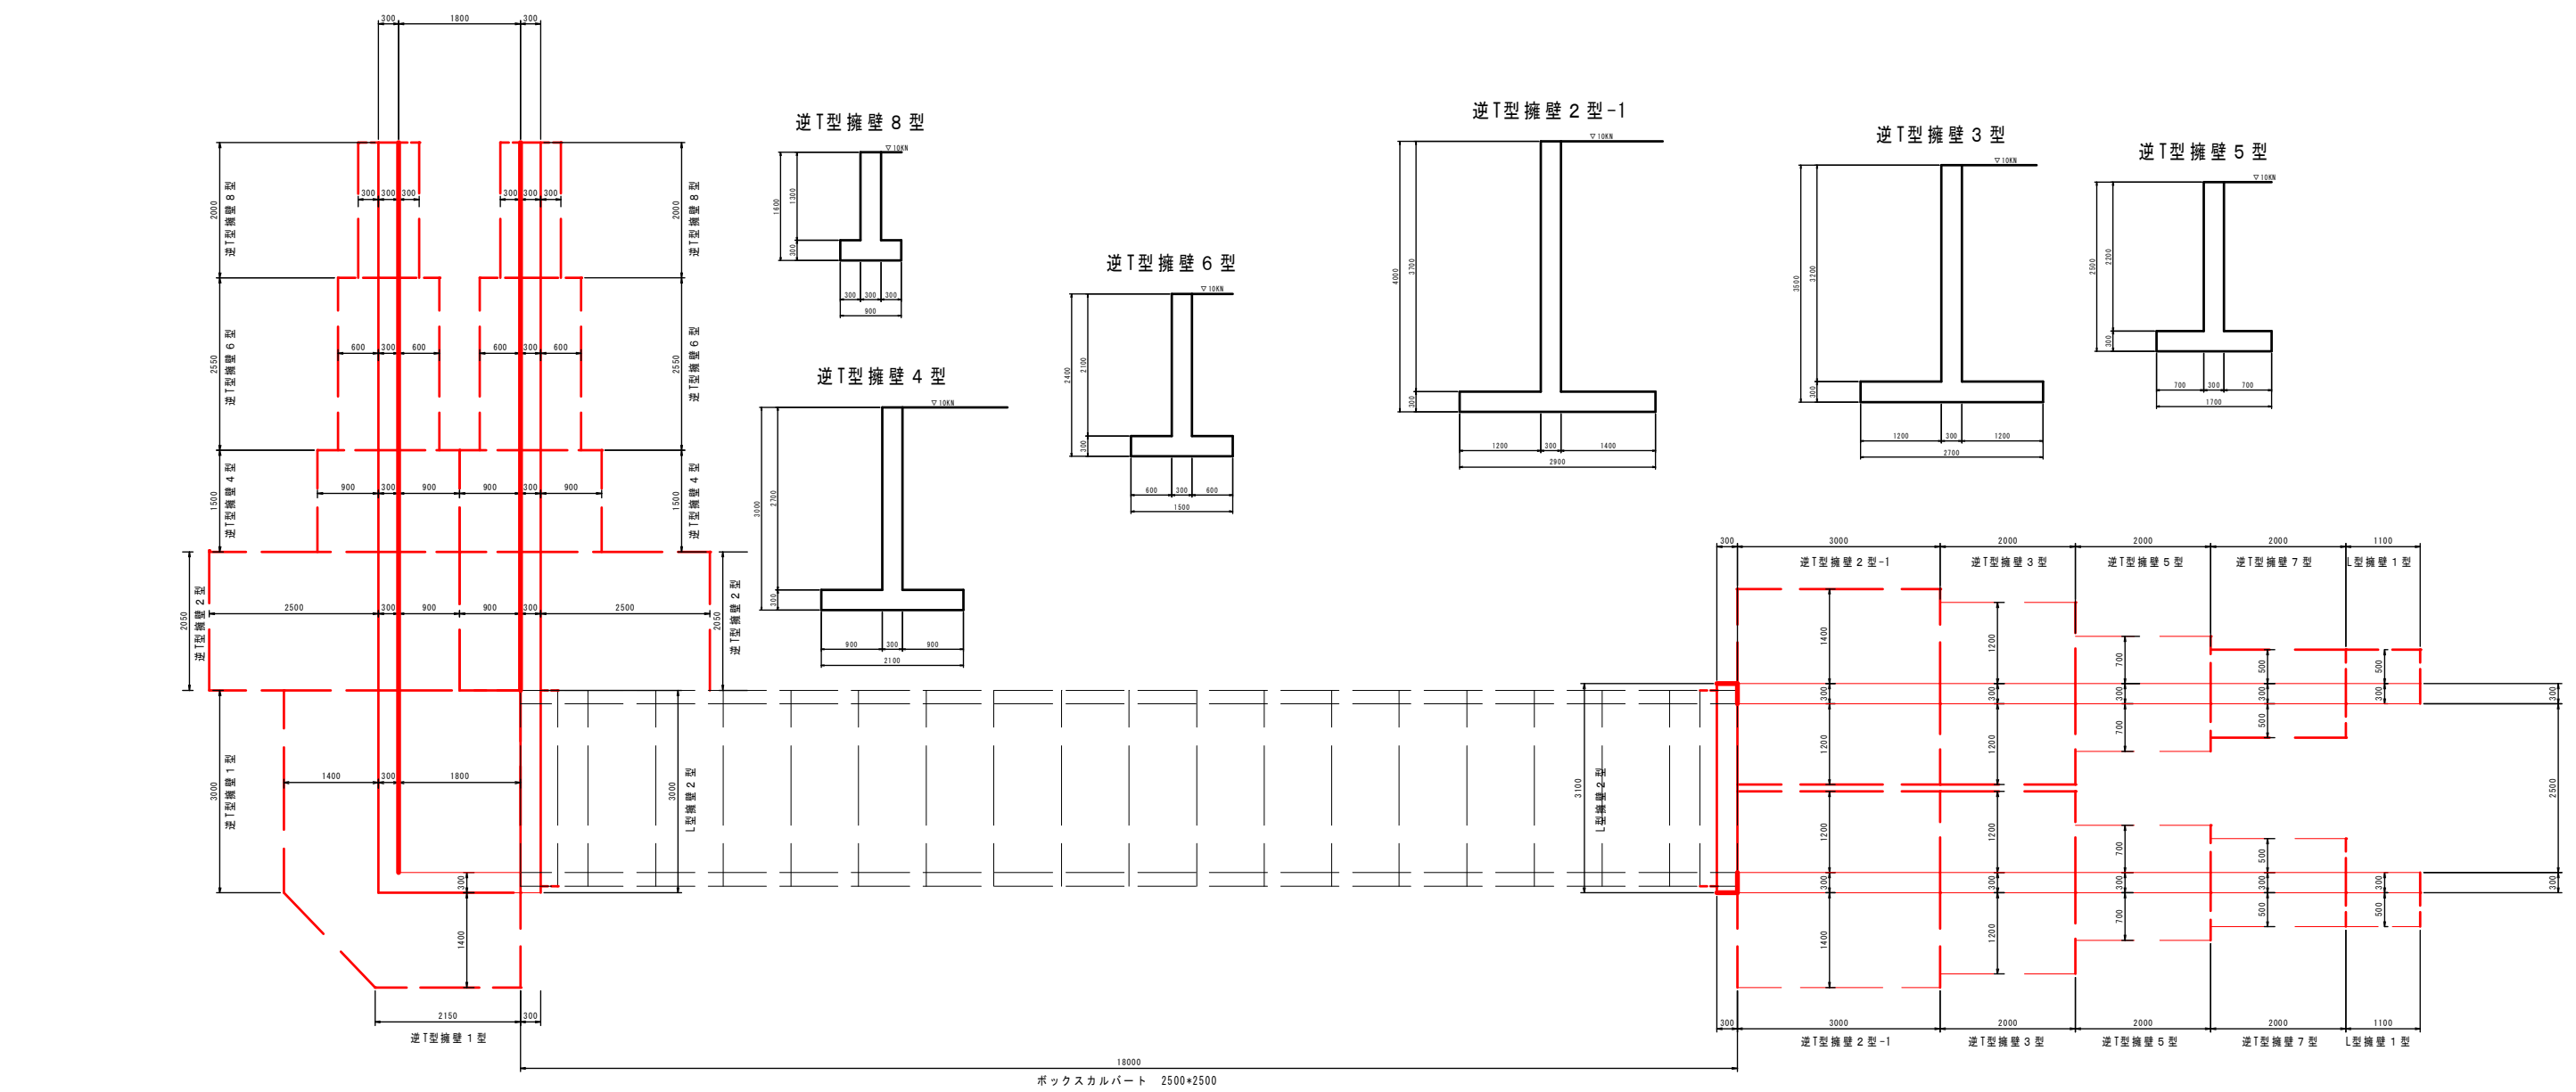


L型擁壁 2 型

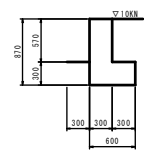

逆T型擁壁 7 型

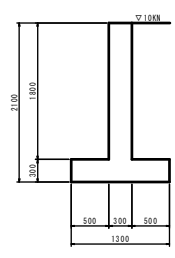



L型擁壁 1 型

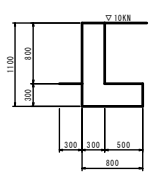

擁壁配置図 1 : 50


実施

工事設計図			
工事番号		図面番号	
工事名	ハヶ岳スケートセンターリンク内側改修工事		
工事箇所	北 杜 市 小 淵 沢 町 地 内		
図 名	擁壁配置図	縮 尺	1 : 5 0
納 品	令和 年 月 日	枚 数	1
北 杜 市 役 所			

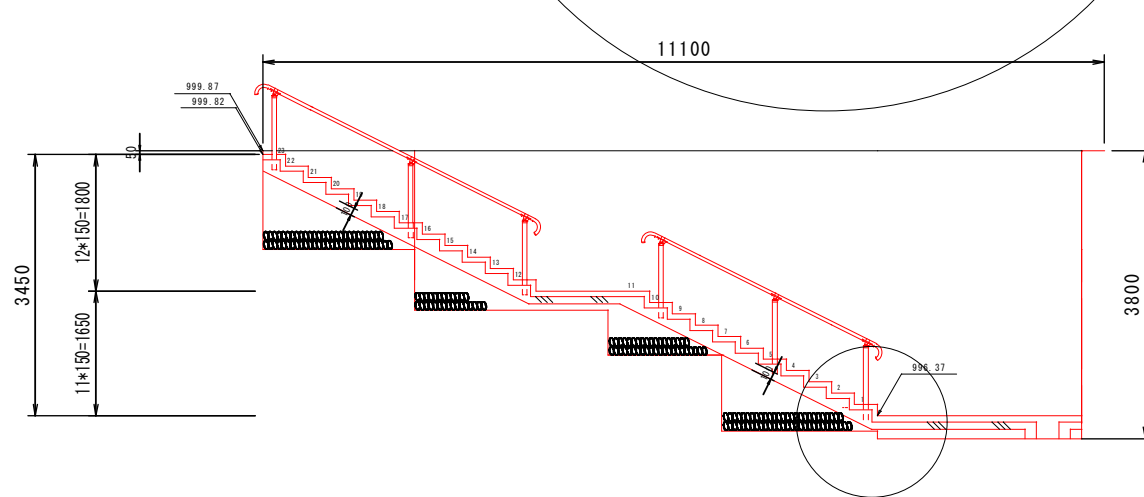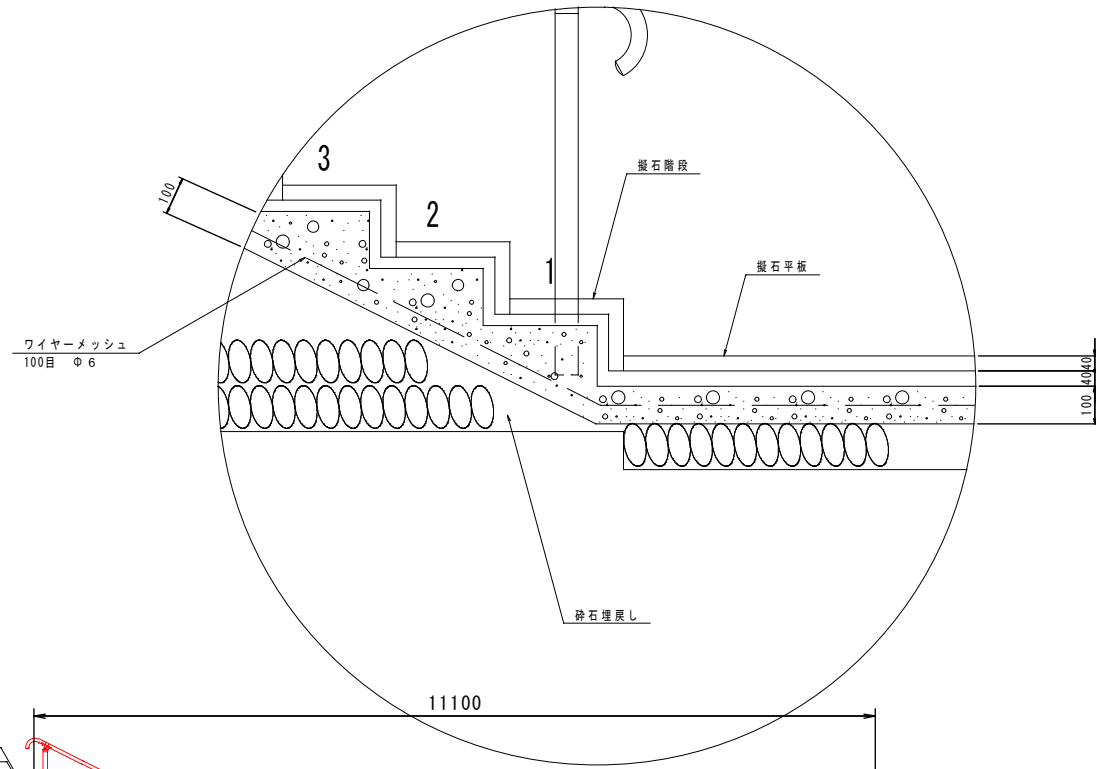


A-A 断面図

1 : 50

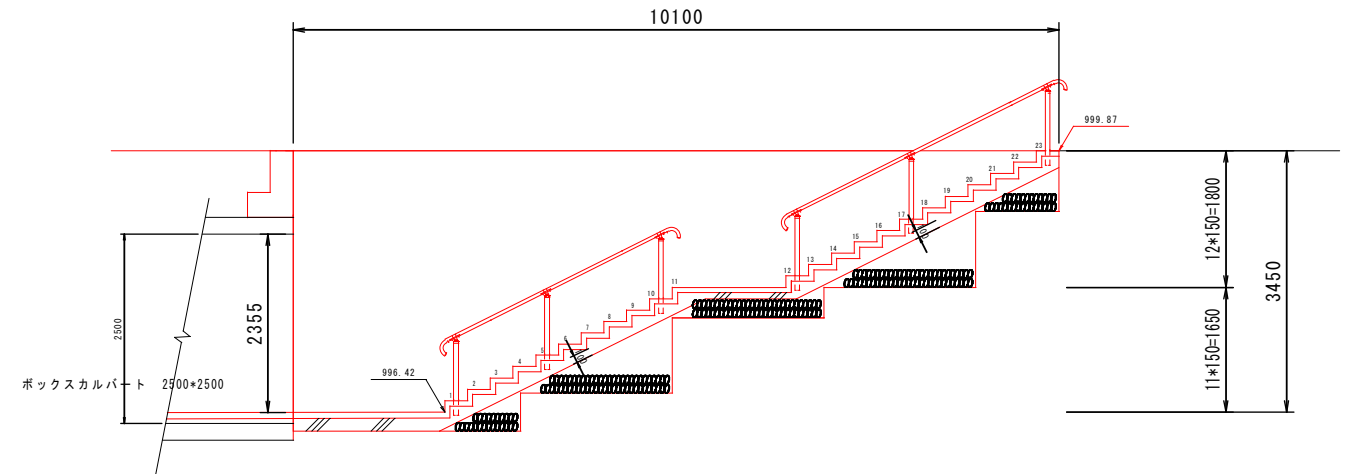

B-B 断面図

1 : 50

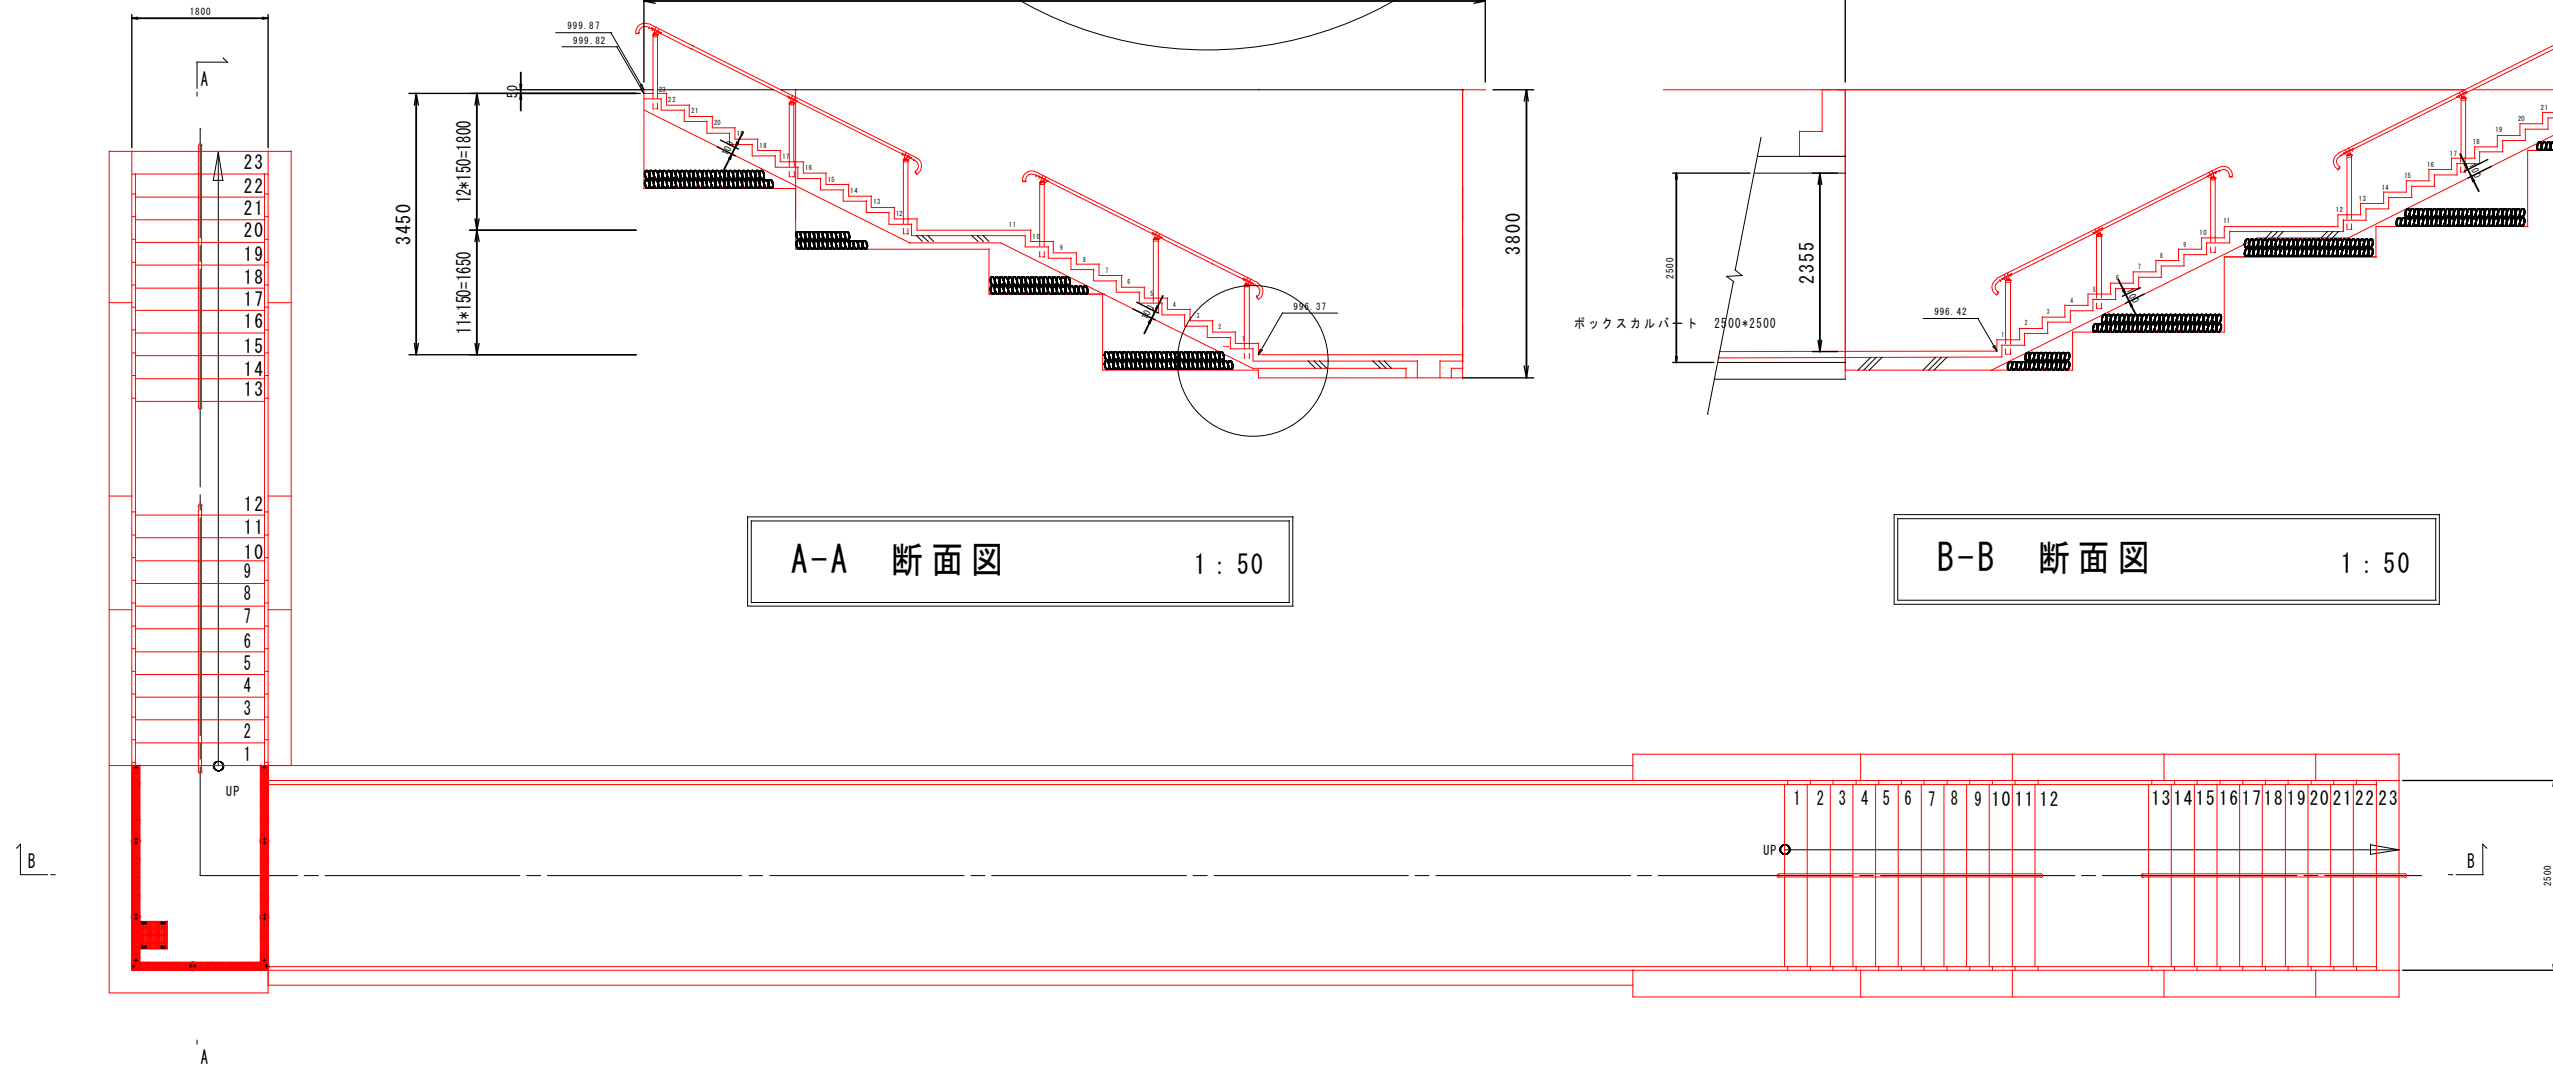

アンバーパス平面図

1 : 50

実施


工事設計図				
工事番号		図面番号		
工事名	ハケ岳スケートセンターリンク内側改修工事			
工事箇所	北杜市小淵沢町地内			
図名	計画平面図	縮尺	1 : 50	
納品	令和	年月日	枚数	1
北杜市役所				

逆L型擁壁1型




S=1:30

H=4.10m

断面図

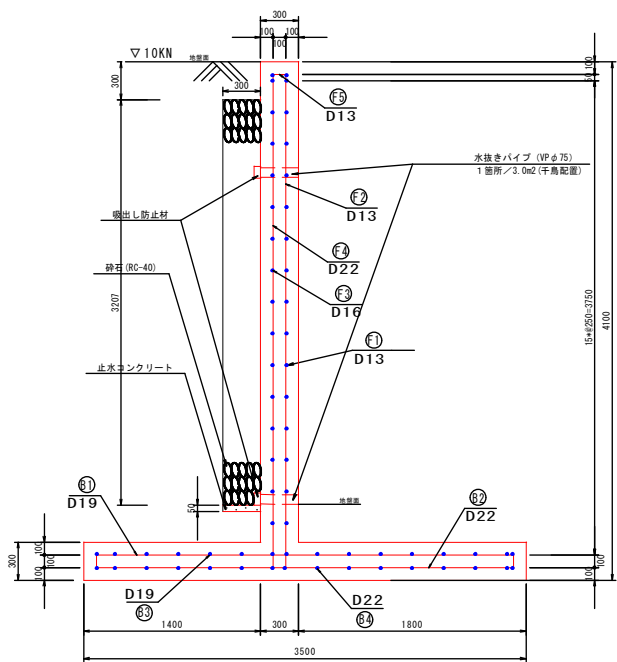

鉄筋加工図

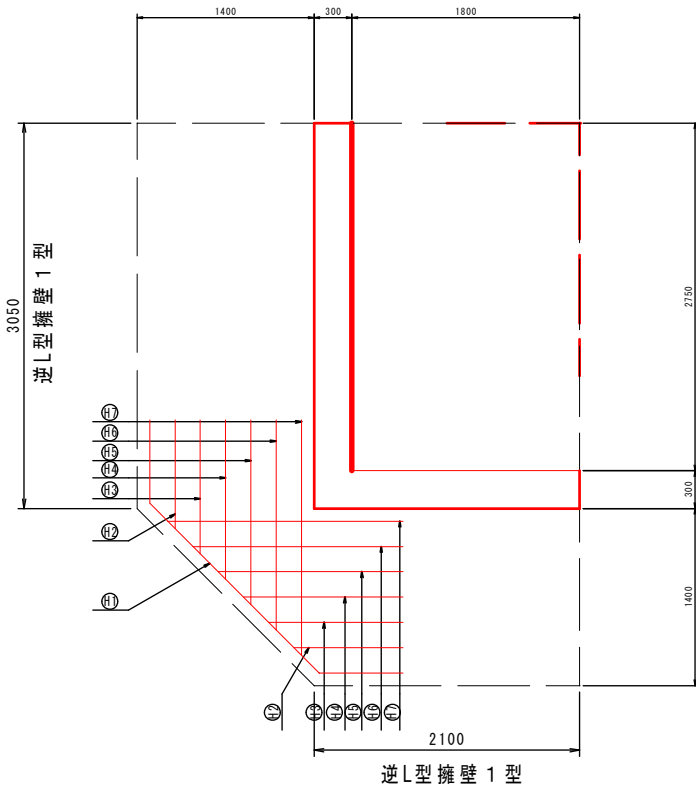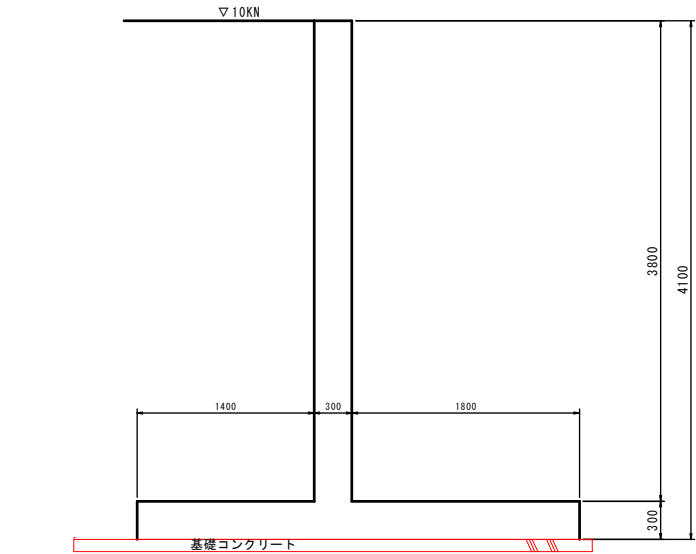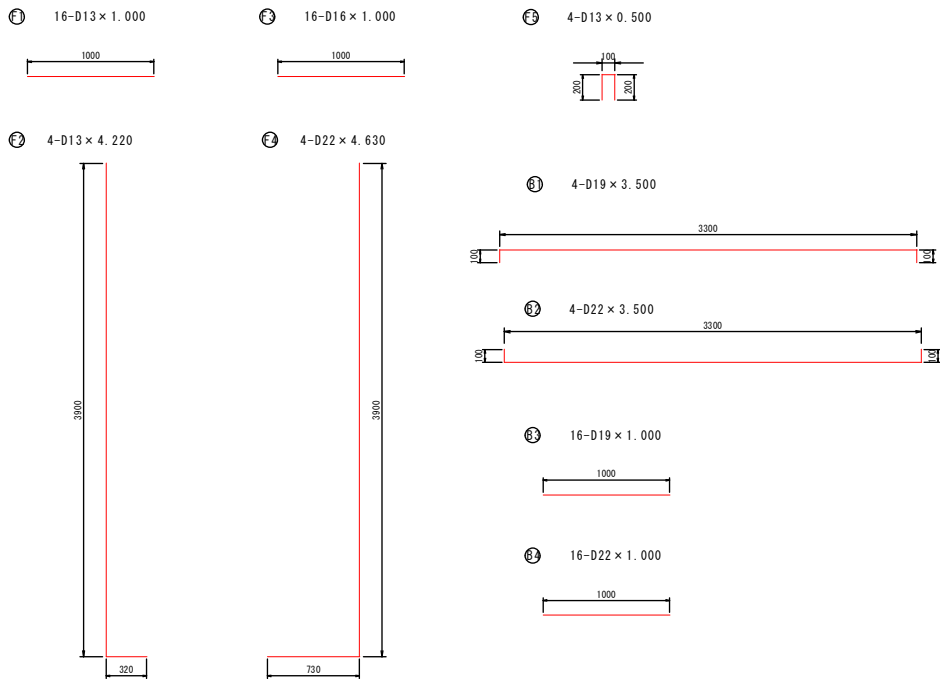

材料表

1カ所 当り

名 称	規 格 寸 法	単 位	数 量	摘 要
コンクリート	24-12-25	m ³	9.907	
基礎コンクリート	18-8-25	m ³	1.665	t=100mm
型 枠		m ²	42.230	
鉄 筋	D13	Kg	180.460	SD345
鉄 筋	D16	Kg	193.452	SD345
鉄 筋	D19	Kg	351.062	SD345
鉄 筋	D22	Kg	767.000	SD345
砕 石	RC-40	m ³	5.000	
止水コンクリート	18-8-25	m ³	0.078	

1.0m 当り

記 号	径 (mm)	長さ (mm)	本数	単位重量 (Kg/m)	本当たり重量 (Kg)	重 量 (Kg)	摘 要
F 1	D13	1.000	16	0.995	0.995	15.920	
F 2	D13	4.220	4	0.995	4.199	16.796	
F 3	D16	1.000	16	1.560	1.560	24.960	
F 4	D22	4.630	4	3.040	14.075	56.300	
F 5	D13	0.500	4	0.995	0.497	1.988	
合 計						115.964	

1.0m 当り

記 号	径 (mm)	長さ (mm)	本数	単位重量 (Kg/m)	本当たり重量 (Kg)	重 量 (Kg)	摘 要
B 1	D19	3.500	4	2.250	7.875	31.512	
B 2	D22	3.500	4	3.040	10.640	42.560	
B 3	D19	1.000	16	2.250	2.250	36.000	
B 4	D22	1.000	16	3.040	3.040	48.640	
合 計						158.712	

コーナー補強部材料表










1カ所 当り

記 号	径 (mm)	長さ (mm)	本数	単位重量 (Kg/m)	本当たり重量 (Kg)	重 量 (Kg)	摘 要
H1	D16	3.210	2	1.560	5.000	10.000	
H2	D16	1.870	2	1.560	2.910	5.820	
H3	D16	2.270	2	1.560	3.540	7.080	
H4	D16	2.670	2	1.560	4.160	8.320	
H5	D16	3.070	2	1.560	4.780	9.560	
H6	D16	3.470	2	1.560	5.410	10.820	
H7	D16	3.870	2	1.560	6.030	12.060	
合 計						63.660	

実施

工 事 設 計 図			
工事番号		図面番号	
工 事 名	ハヶ岳スケートセンターリンク内側改修工事		
工事箇所	北 杜 市 小 淵 沢 町 地 内		
図 名	構造図	縮 尺	1 : 3 0
納 品	令和 年 月 日	枚 数	7 - 1
北 杜 市 役 所			

逆 T 型擁壁 5 型 S=1:30
H=2.50m


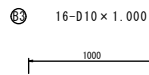
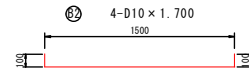
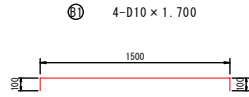
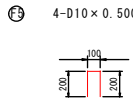
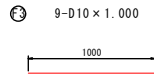
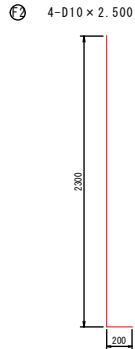
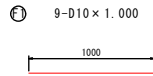
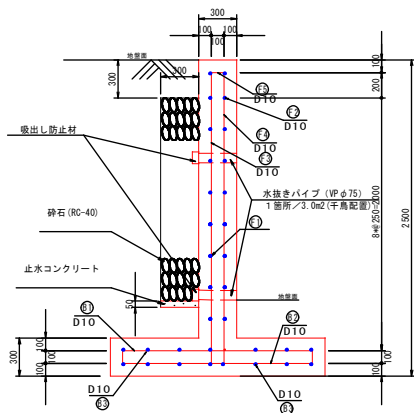
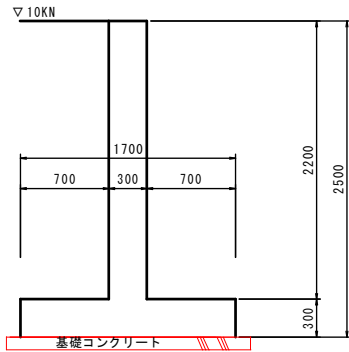


1.0m 当り							
記号	径 (mm)	長さ (mm)	本数	単位重量 (Kg/m)	本当たり重量 (kg)	重量 (Kg)	摘 要
F 1	D10	1.000	9	0.560	0.560	5.040	
F 2	D10	2.500	4	0.560	1.400	5.600	
F 3	D10	1.000	9	0.560	0.560	5.040	
F 4	D10	2.500	4	0.560	1.400	5.600	
F 5	D10	0.500	4	0.560	0.280	1.120	
合 計						22.400	

1.0m 当り							
記号	径 (mm)	長さ (mm)	本数	単位重量 (Kg/m)	本当たり重量 (kg)	重量 (Kg)	摘 要
B 1	D10	1.700	4	0.560	0.952	3.808	
B 2	D10	1.700	4	0.560	0.952	3.808	
B 3	D10	1.000	16	0.560	0.560	8.960	
合 計						16.576	

材料表						1.0m 当り	
名 称	規 格 寸 法	単位	数 量	摘 要			
コンクリート	24-12-25	m ³	1.170				
基礎コンクリート	18-8-25	m ³	0.200	t=100mm			
型 枠		m ²	5.000				
鉄 筋	D10	Kg	38.976	SD345			
砕 石	RC-40	m ³	0.482				
止水コンクリート	18-8-25	m ³	0.015				

逆 T 型擁壁 6 型 S=1:30
H=2.40m

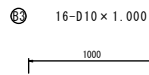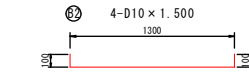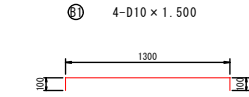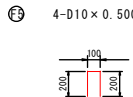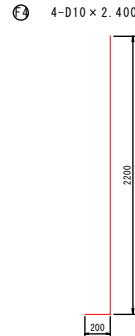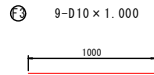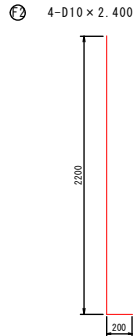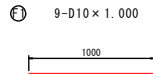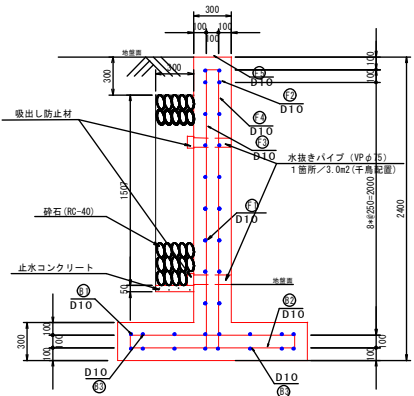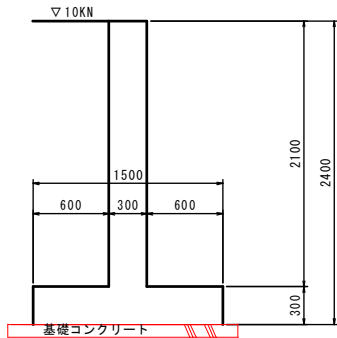

1.0m 当り							
記号	径 (mm)	長さ (mm)	本数	単位重量 (Kg/m)	本当たり重量 (kg)	重量 (Kg)	摘 要
F 1	D10	1.000	9	0.560	0.560	5.040	
F 2	D10	2.400	4	0.560	1.334	5.336	
F 3	D10	1.000	9	0.560	0.560	5.040	
F 4	D10	2.400	4	0.560	1.334	5.336	
F 5	D10	0.500	4	0.560	0.280	1.120	
合 計						21.872	










1.0m 当り							
記号	径 (mm)	長さ (mm)	本数	単位重量 (Kg/m)	本当たり重量 (kg)	重量 (Kg)	摘 要
B 1	D10	1.500	4	0.560	0.840	3.360	
B 2	D10	1.500	4	0.560	0.840	3.360	
B 3	D10	1.000	16	0.560	0.560	8.960	
合 計						15.680	

材料表						1.0m 当り	
名 称	規 格 寸 法	単位	数 量	摘 要			
コンクリート	24-12-25	m ³	1.080				
基礎コンクリート	18-8-25	m ³	0.200	t=100mm			
型 枠		m ²	4.800				
鉄 筋	D10	Kg	37.552	SD345			
砕 石	RC-40	m ³	0.452				
止水コンクリート	18-8-25	m ³	0.015				

実施

工 事 設 計 図			
工事番号		図面番号	
工 事 名	ハヶ岳スケートセンターリンク内側改修工事		
工事箇所	北 杜 市 小 淵 沢 町 地 内		
図 名	構造図	縮 尺	1 : 3 0
納 品	令和 年 月 日	枚 数	7 - 4
北 杜 市 役 所			

逆 T 型擁壁 7 型 S=1:30
H=2.10m


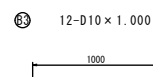
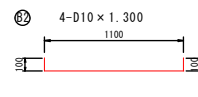
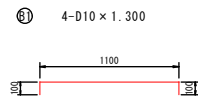
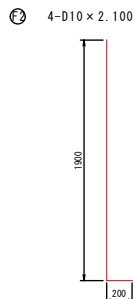
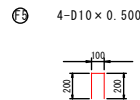
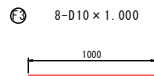
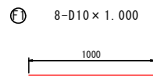
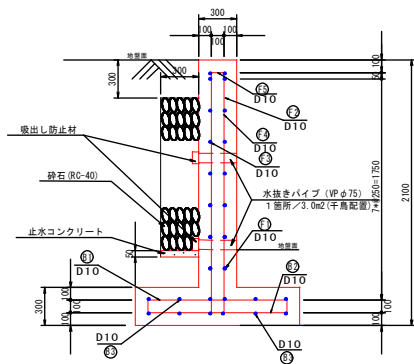
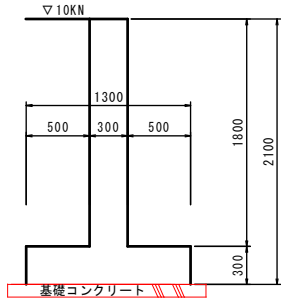


1.0m 当り							
配 号	径 (mm)	長さ (mm)	本数	単位重量 (Kg/m)	本当たり重量 (kg)	重 量 (Kg)	摘 要
F 1	D10	1.000	8	0.560	0.560	4.480	
F 2	D10	2.100	4	0.560	1.176	4.704	
F 3	D10	1.000	8	0.560	0.560	4.480	
F 4	D10	2.100	4	0.560	1.176	4.704	
F 5	D10	0.500	4	0.560	0.280	1.120	
合 計						19.488	

1.0m 当り							
配 号	径 (mm)	長さ (mm)	本数	単位重量 (Kg/m)	本当たり重量 (kg)	重 量 (Kg)	摘 要
B 1	D10	1.300	4	0.560	0.728	2.912	
B 2	D10	1.300	4	0.560	0.728	2.912	
B 3	D10	1.000	12	0.560	0.560	6.000	
合 計						11.824	

材料表			1.0m 当り		
名 称	規 格 寸 法	単位	数 量	摘 要	
コンクリート	24-12-25	m ³	0.930		
基礎コンクリート	18-8-25	m ³	0.150	t=100mm	
型 枠		m ²	4.200		
鉄 筋	D10	Kg	31.312	SD345	
砕 石	RC-40	m ³	0.362		
止水コンクリート	18-8-25	m ³	0.015		

逆 T 型擁壁 8 型 S=1:30
H=1.60m

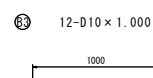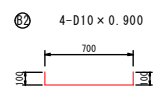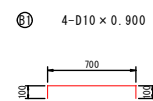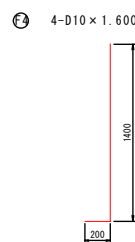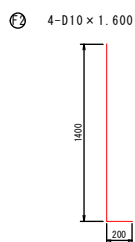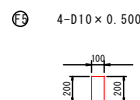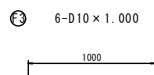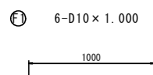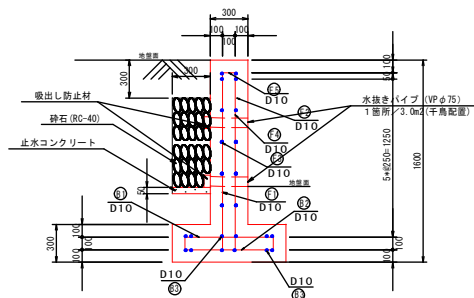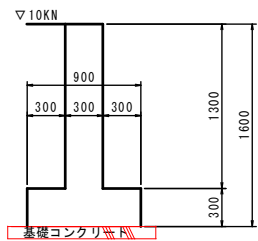

1.0m 当り							
配 号	径 (mm)	長さ (mm)	本数	単位重量 (Kg/m)	本当たり重量 (kg)	重 量 (Kg)	摘 要
F 1	D10	1.000	6	0.560	0.560	3.360	
F 2	D10	1.600	4	0.560	0.896	3.584	
F 3	D10	1.000	6	0.560	0.560	3.360	
F 4	D10	1.600	4	0.560	0.896	3.584	
F 5	D10	0.500	4	0.560	0.280	1.120	
合 計						15.008	

1.0m 当り							
配 号	径 (mm)	長さ (mm)	本数	単位重量 (Kg/m)	本当たり重量 (kg)	重 量 (Kg)	摘 要
B 1	D10	0.900	4	0.560	0.504	2.016	
B 2	D10	0.900	4	0.560	0.504	2.016	
B 3	D10	1.000	12	0.560	0.560	6.720	
合 計						10.752	



材料表				1.0m 当り	
名 称	規 格 寸 法	単位	数 量	摘 要	
コンクリート	24-12-25	m ³	0.660	t=100mm	
基礎コンクリート	18-8-25	m ³	0.100		
型 枠		m ²	3.200		
鉄 筋	D10	Kg	25.760	SD345	
砕 石	RC-40	m ³	0.212		
止水コンクリート	18-8-25	m ³	0.015		

実施









工 事 設 計 図			
工事番号		図面番号	
工 事 名	ハケ岳スケートセンターリンク内側改修工事		
工事箇所	北 杜 市 小 淵 沢 町 地 内		
図 名	構造図	縮 尺	1 : 3 0
納 品	令和 年 月 日	枚 数	7 - 5
北 杜 市 役 所			

$H=1.10m$

S=1:30

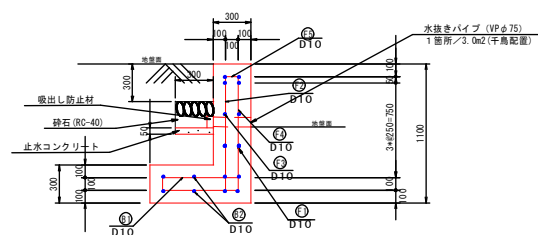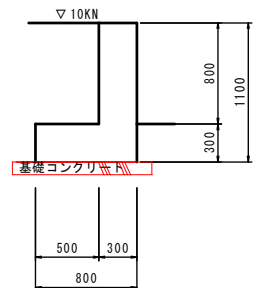



断面図

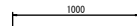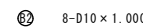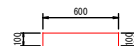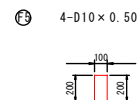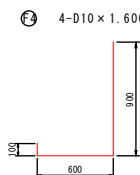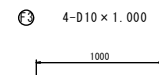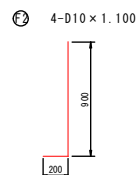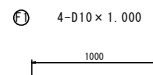








鉄筋加工図

 $H=0.87m$

S=1:30

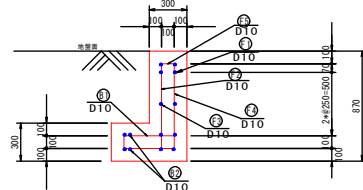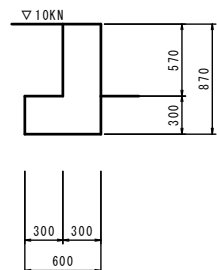

断面図

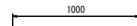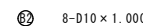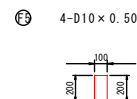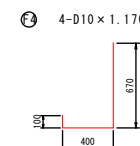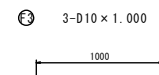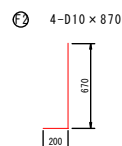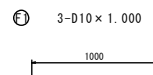

鉄筋加工図

1.0m 当り

1.0m 当り						
記 号	径 (mm)	長さ (mm)	本数	単位重量 (Kg/m)	本当たり重量 (Kg)	重 量 (Kg)
B 1	D10	800	4	0.560	0.448	1.792
B 2	D10	1.000	8	0.560	0.560	4.480
				合 計		6.272

材料表			1.0m 当り	
名 称	規 格 寸 法	単位	数 量	摘 要
コンクリート	24-12-25	m ³	0.480	t=100mm
基礎コンクリート	18-8-25	m ³	0.100	
型 枠		m ²	2.200	
鉄 筋	D10	Kg	17.920	
砕 石	RC-40	m ³	0.062	
止水コンクリート	18-8-25	m ³	0.015	

1.0m 当り

1.0m 当り							
記 号	径 (mm)	長さ (mm)	本数	単位重量 (Kg/m)	本当たり重量 (Kg)	重 量 (Kg)	備 考
B 1	D10	600	4	0.560	0.336	1.344	
B 2	D10	1.000	8	0.560	0.560	4.480	
					合 計	5.824	


材料表		1.0m 当り		
名 称	規 格 寸 法	単位	数 量	摘 要
コンクリート	24-12-25	m ³	0.351	
型 枠		m ²	1.740	
鉄 筋	D10	Kg	14.872	SD345

实施


工 事 設 計 図			
工事番号		図面番号	
工 事 名	ハケ岳スケートセンターリンク内改修工事		
工事箇所	北 杜 市 小 淵 沢 町 地 内		
図 名	構造図	縮 尺	1 : 3 0
納 品	令和 年 月 日	枚 数	7 - 6
北 杜 市 役 所			

ボックスカルバート割付図

側面図 S=1:50

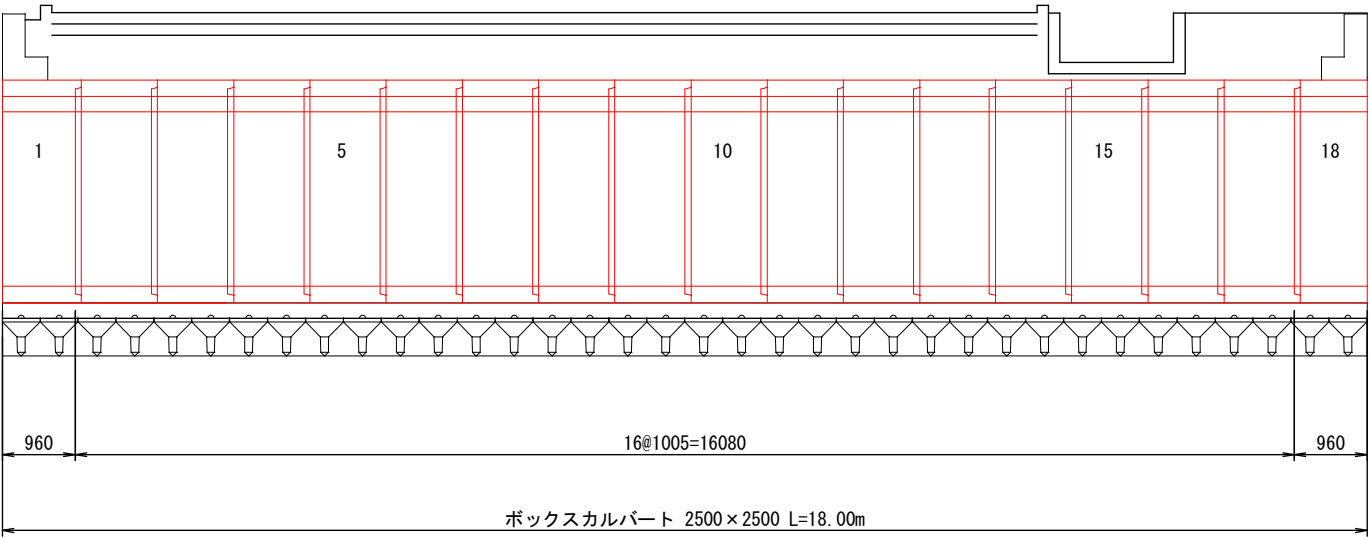

断面図 S=1:50

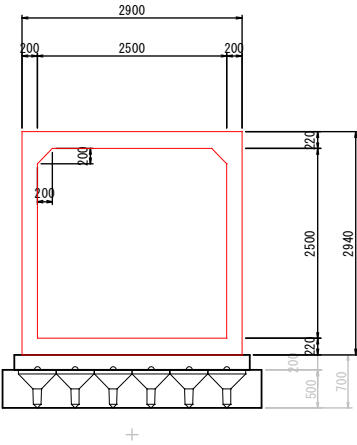

ボックスカルバート数量表

名 称	規 格	使用本数 (本)	割付延長 (m)
ボックスカルバート	2500×2500×1000	16	16.080
	2500×2500 短尺品	2	1.920
合 計		18	18.000

※割付延長には施工時のクリアランス5mm (1本当り) を追加。


製品データ (標準品, 短尺品)

規 格 B × H	製品長 L (mm)	種 別	数 量 (本)	製品番号 No.
2500×2500	1000	標準	16	2～17
	955	短尺 (凸フラット)	1	1
	955	短尺 (凹フラット)	1	18


コマ基礎数量


500型 6連 36基 216個 54.00m2

平面図 S=1:50

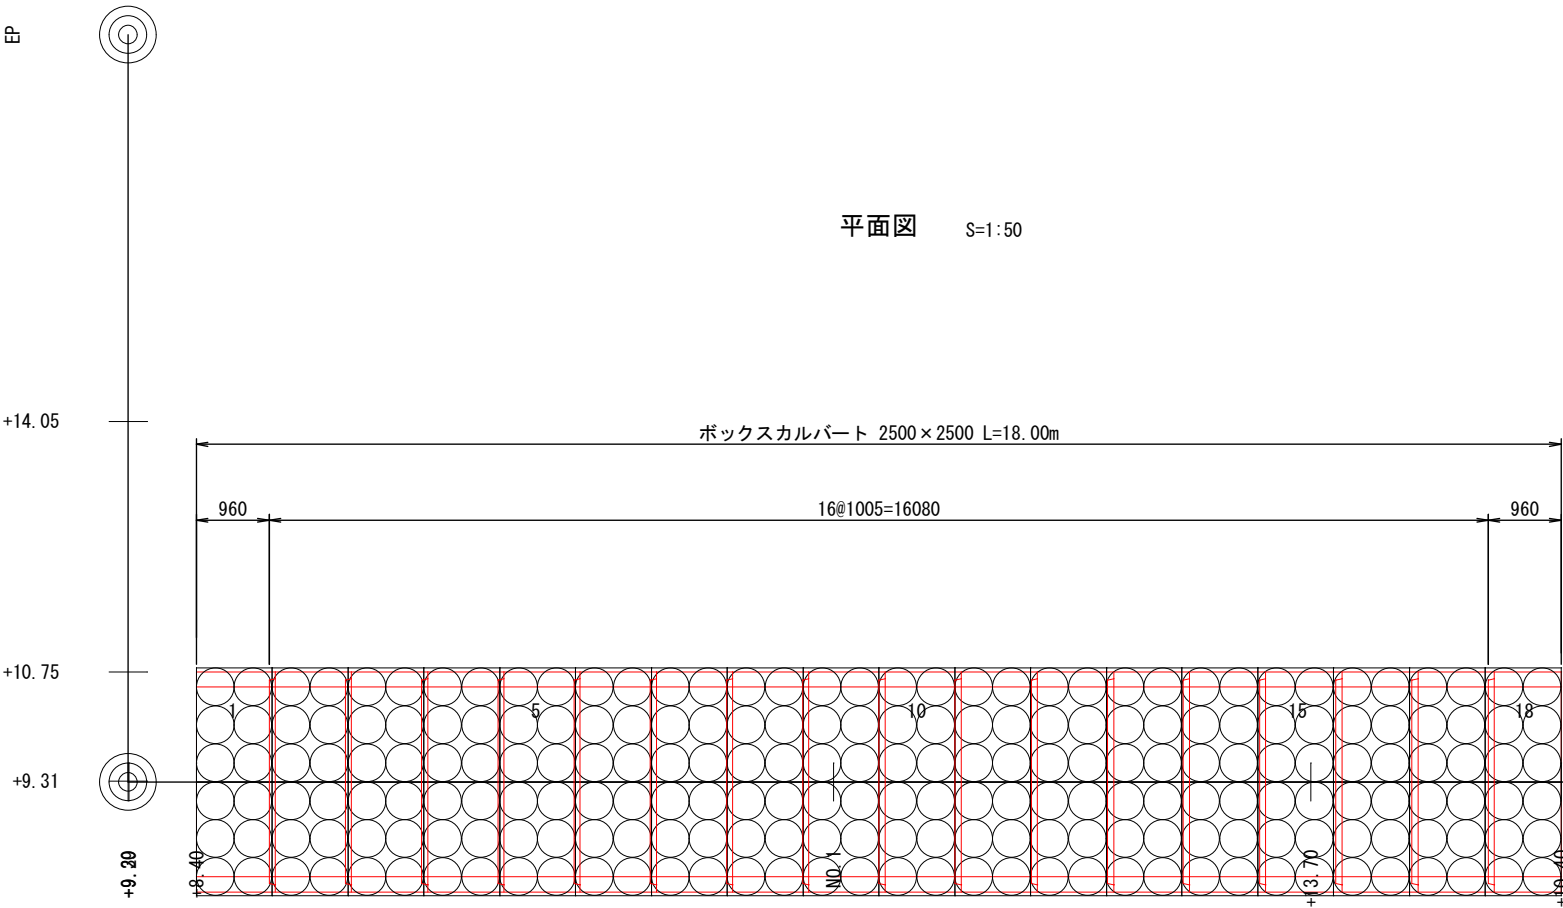



実施

品		実施		
		工 事 設 計 図		
工事番号		図面番号		
工 事 名		八ヶ岳スケートセンターリンク内側改修工事		
工事箇所		北 杜 市 小 淵 沢 町 地 内		
図 名		構造図	縮 尺	1 : 3 0
納 品		令和 年 月 日	枚 数	7 - 7
北 杜 市 役 所				

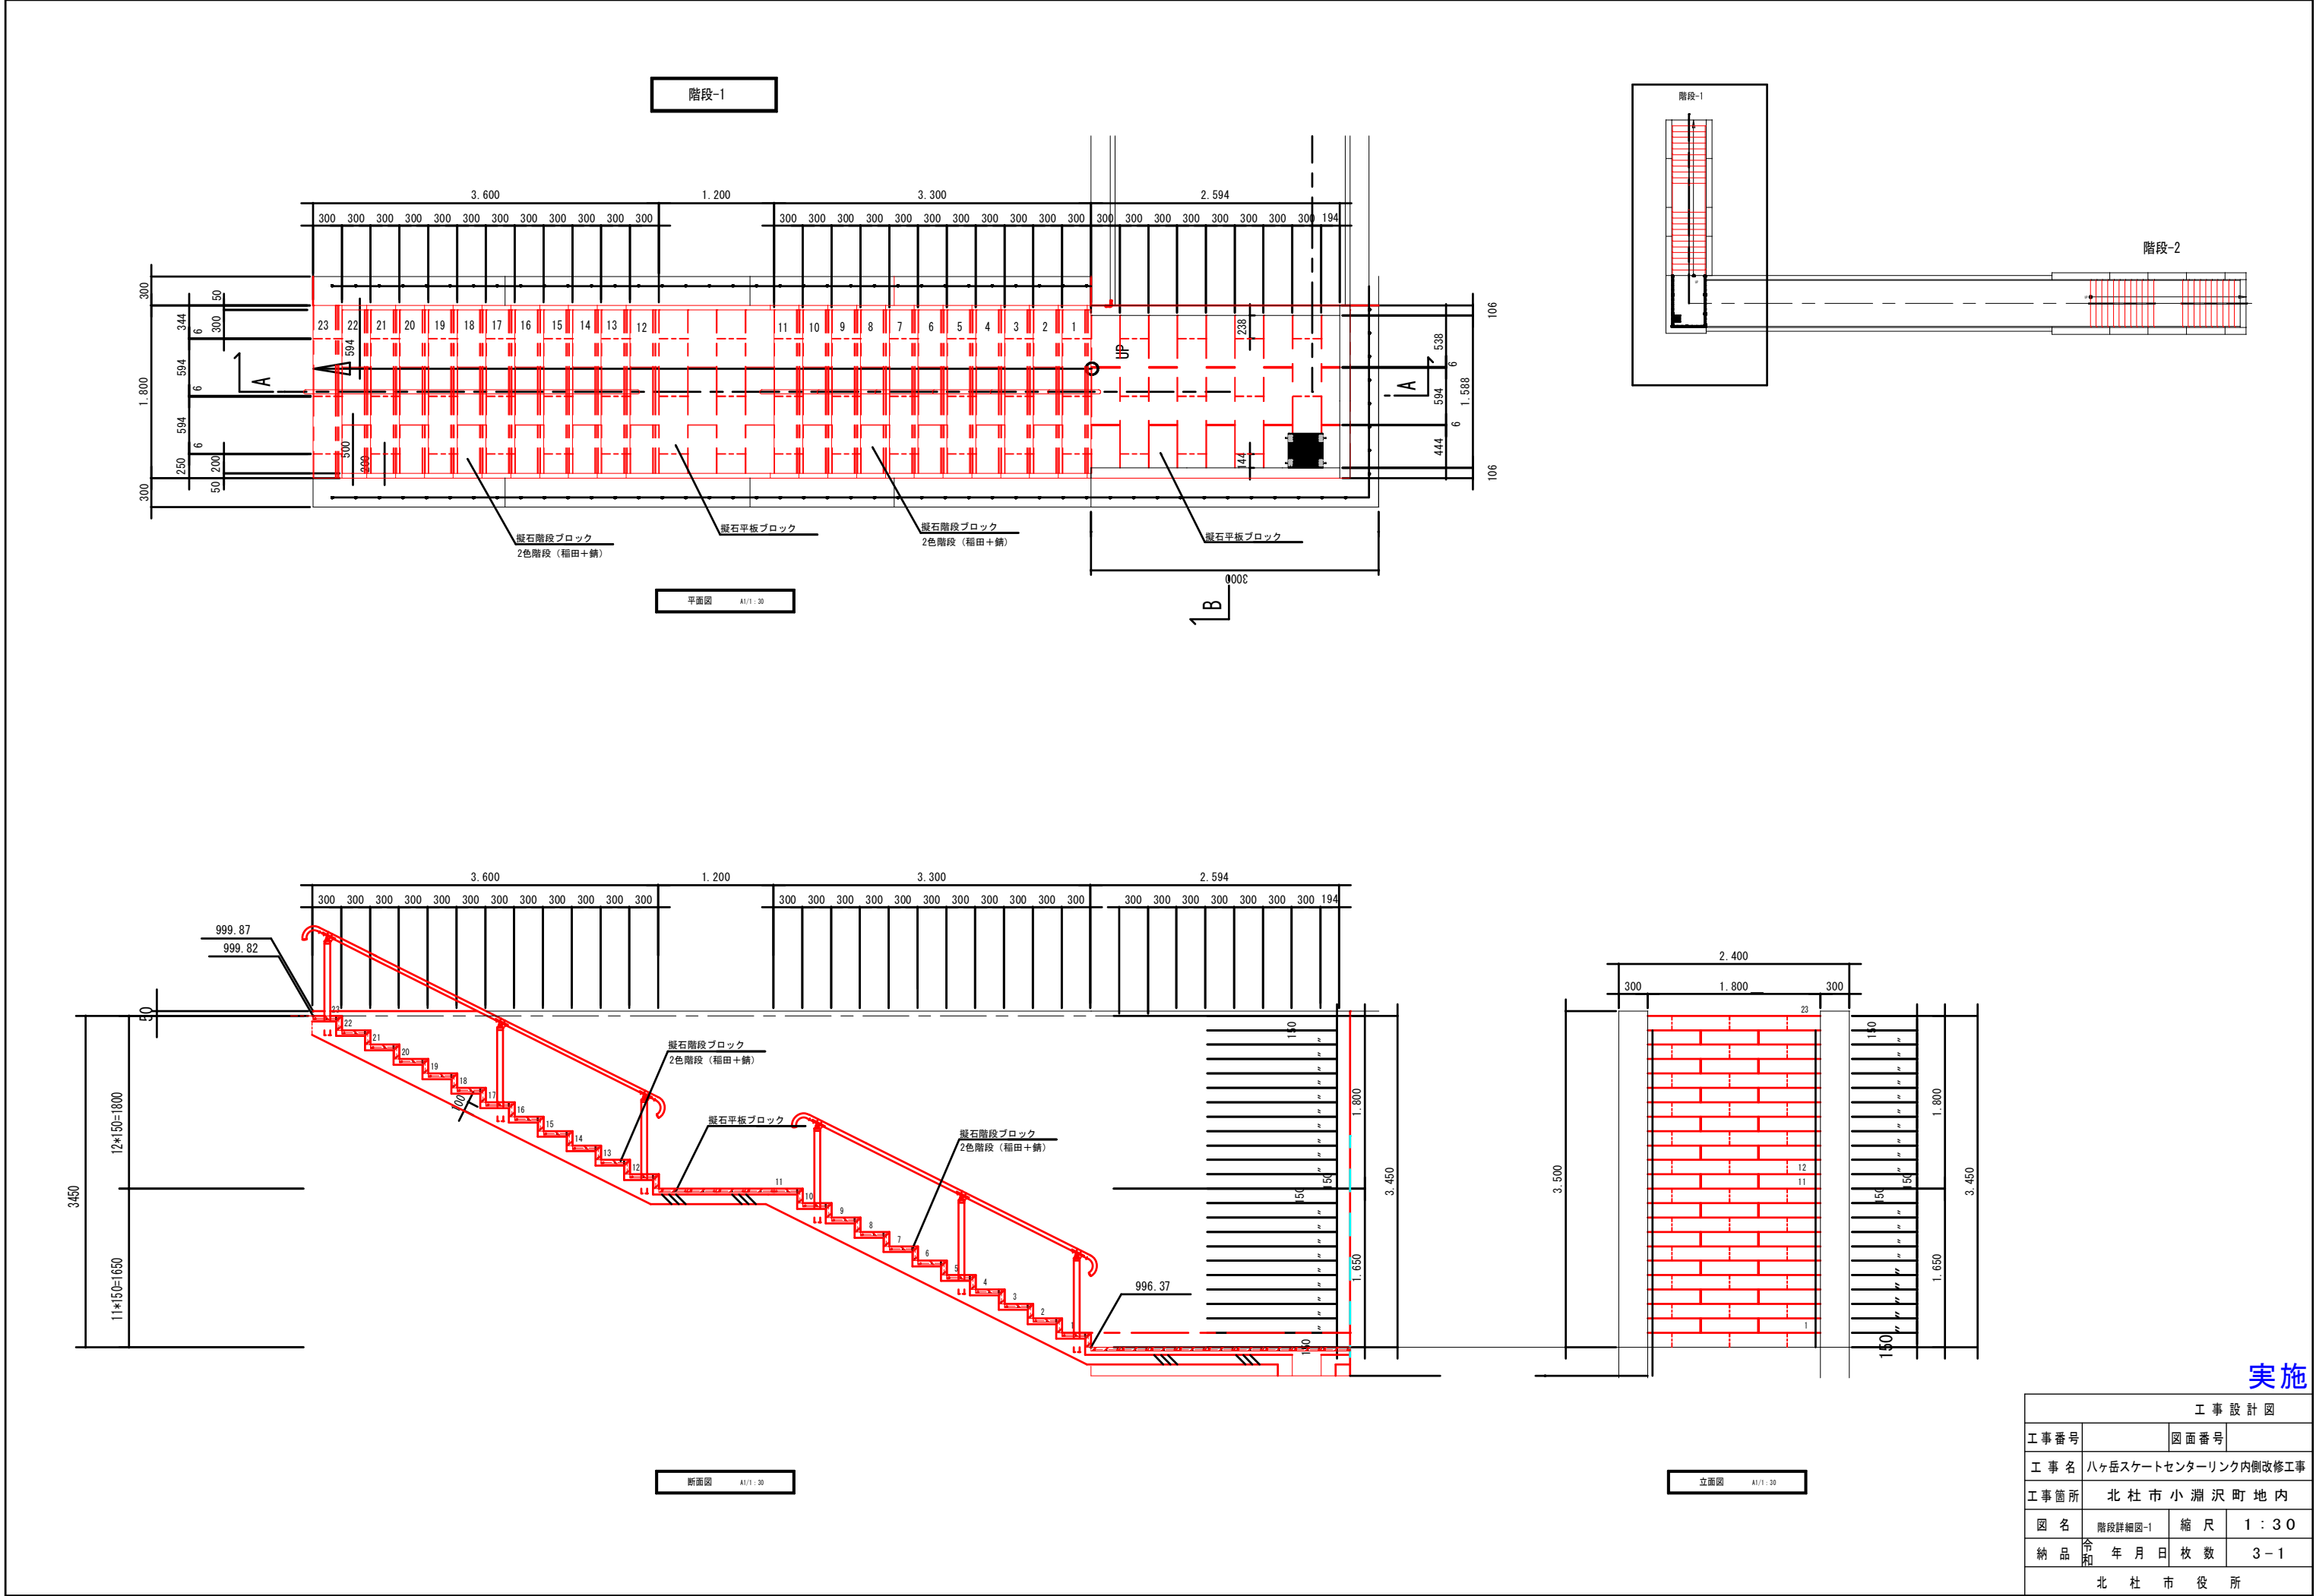

実施



工事設計図			
工事番号		図面番号	
工事名	ハケ岳スケートセンターリンク内側改修工事		
工事箇所	北杜市小淵沢町地内		
図名	階段詳細図-1	縮尺	1:30
納品	令和 年 月 日	枚数	3-1
北杜市役所			

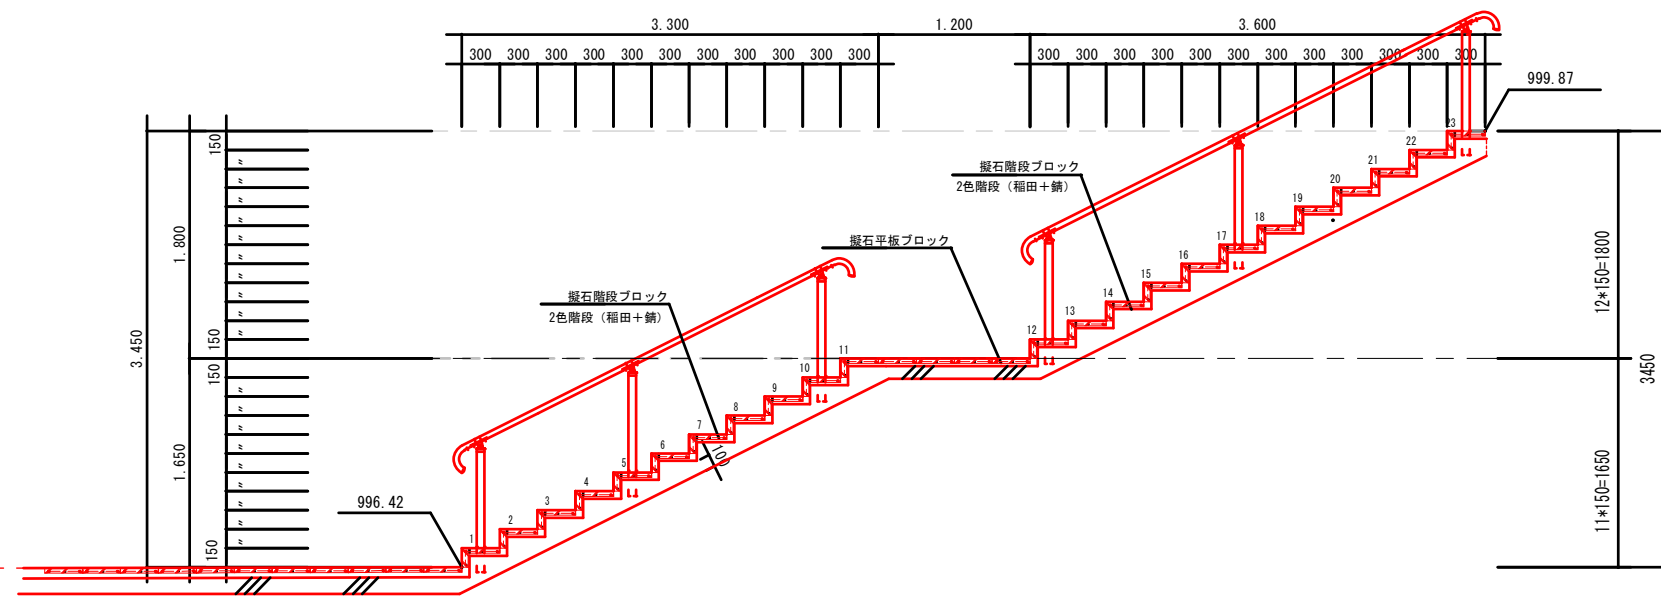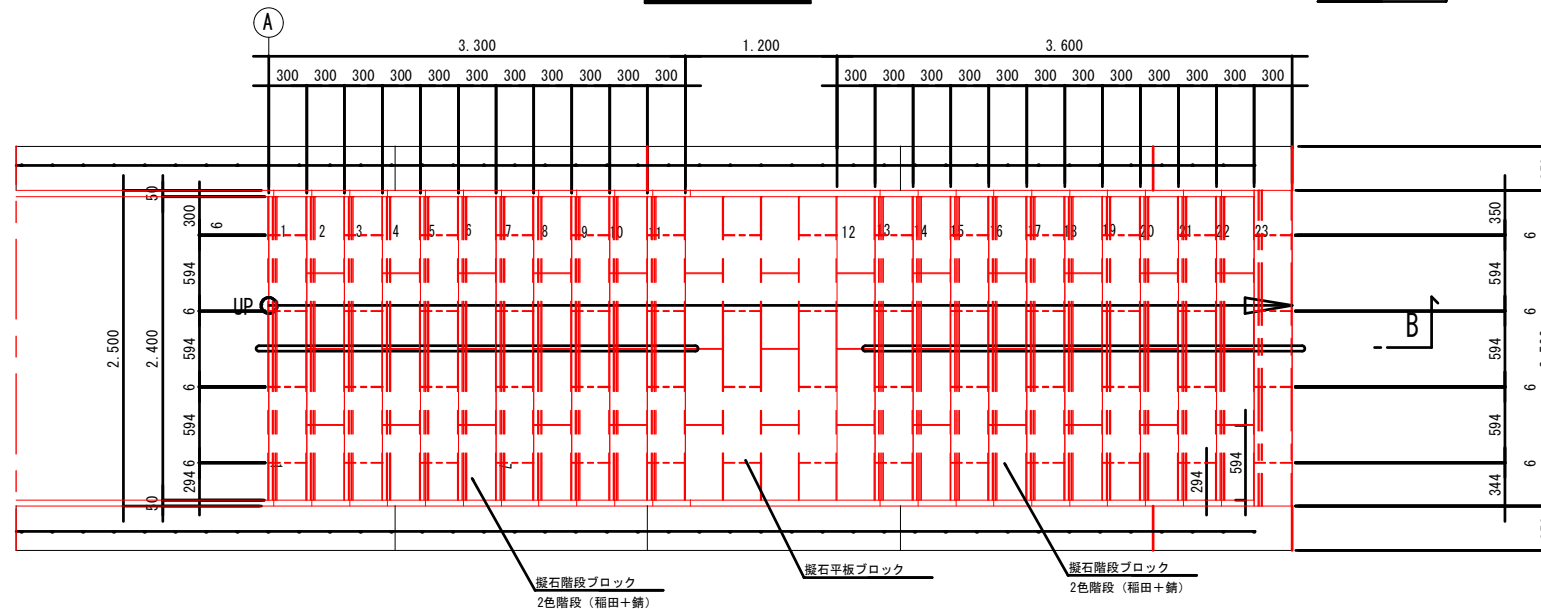


断面图 A1/1 : 30

工 事 設 計 図			
工事番号		図面番号	
工 事 名	ハヶ岳スケートセンターリンク内側改修工事		
工事箇所	北 杜 市 小 淵 沢 町 地 内		
図 名	階段詳細図-2	縮 尺	1 : 3 0
納 品	令和 年 月 日	枚 数	3 - 2
北 杜 市 役 所			


断面詳細図 A1/1 : 10

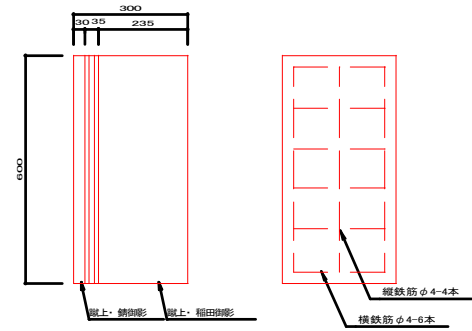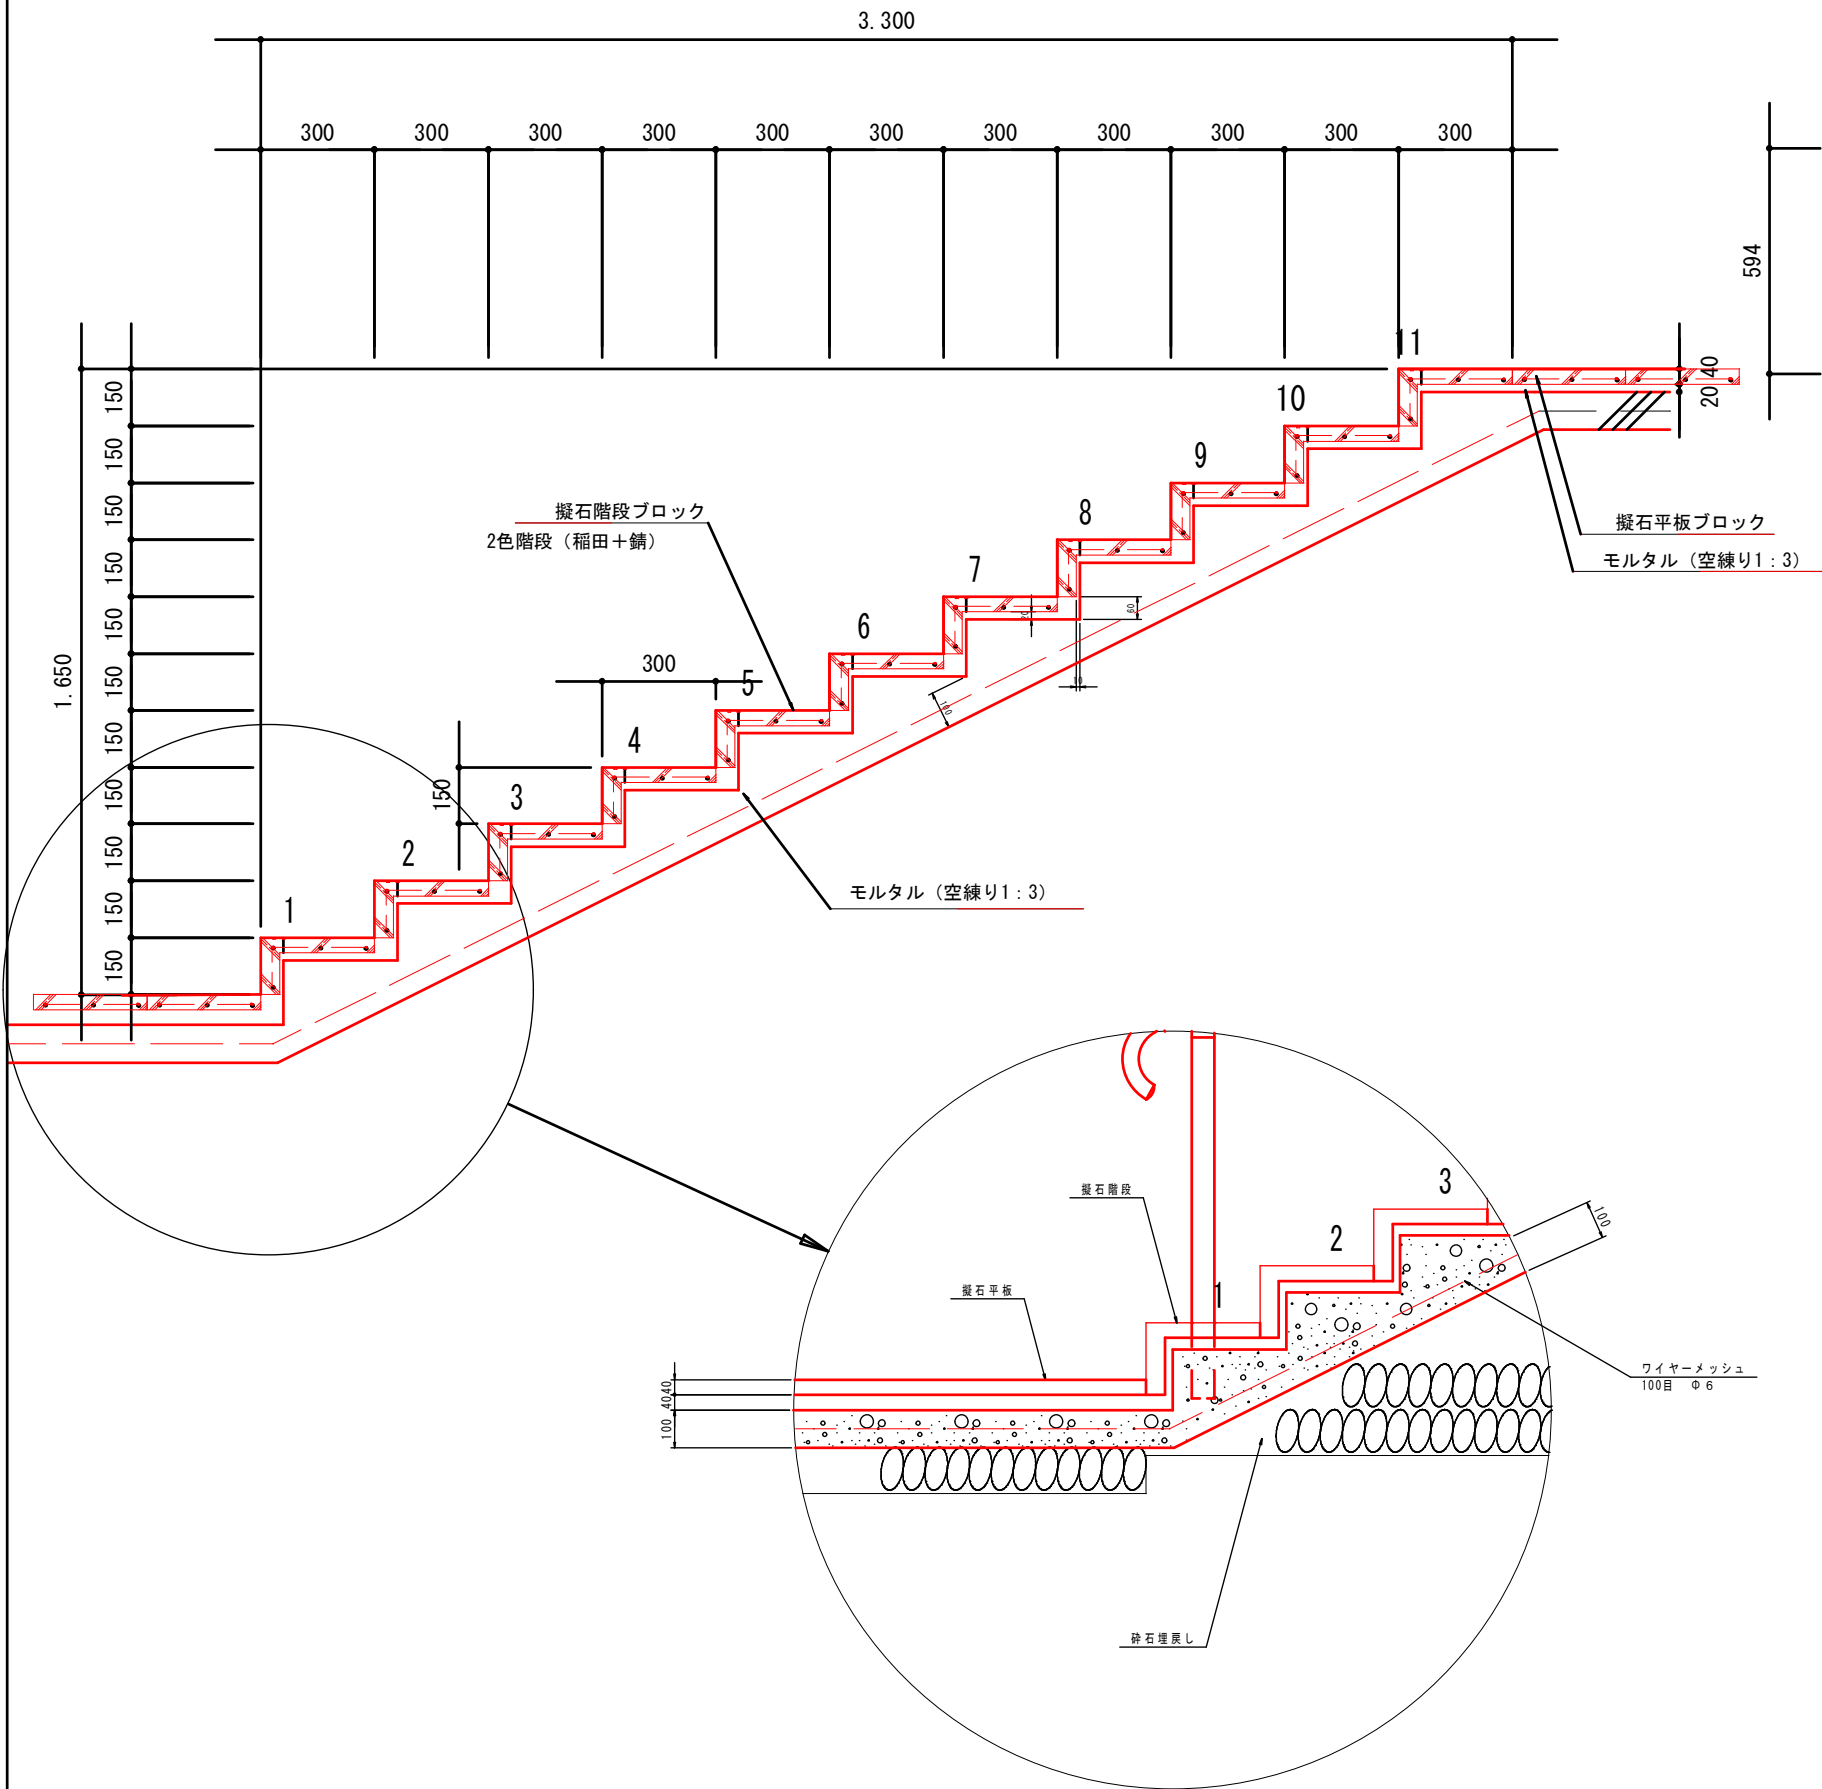


平面図 1/10

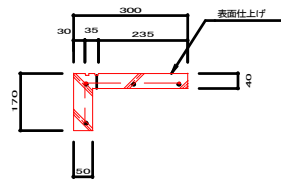

断面図 1/10

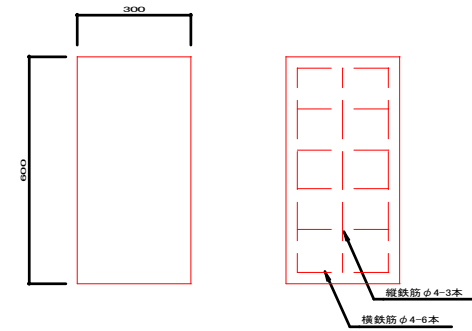


平面図 1/10

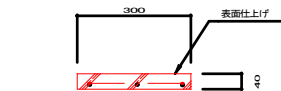


断面図 1/10

配筋図 1/10

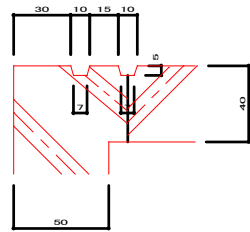

拡大図 1/2

側溝断面詳細図 A1/1 : 10

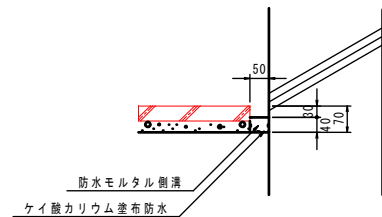


実施

工事設計図			
工事番号		図面番号	
工事名	ハヶ岳スケートセンターリンク内側改修工事		
工事箇所	北杜市小淵沢町地内		
図名	階段詳細図-3	縮尺	1 : 10
納品	令和 年 月 日	枚数	3 - 3
北杜市役所			



街路柵 トップビーム GF-TK-11
(格子タイプ)

S=1:20

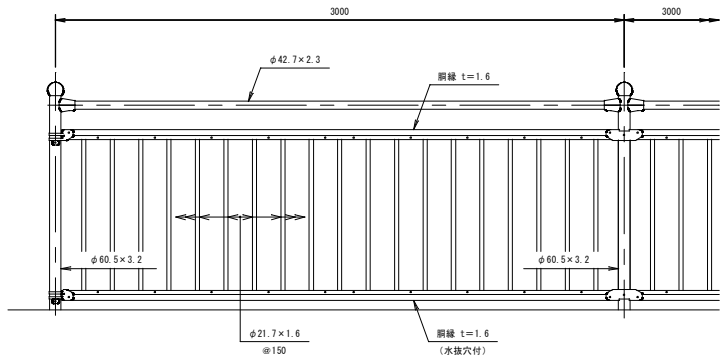

端部取付図


中間部取付図

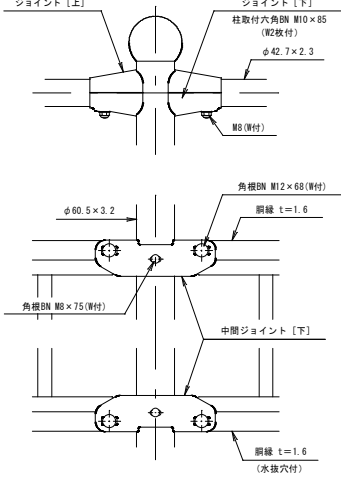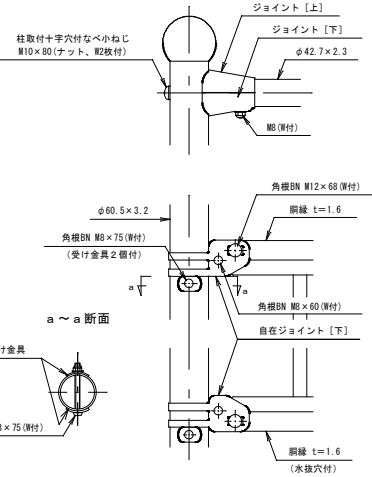

集水ます用 柵 枠固定型ステンレス*レチング 1 : 10

300角



(受枠) 360YU+00D7360YU+00D718H
(本体) 350YU+00D7350YU+00D715H P15

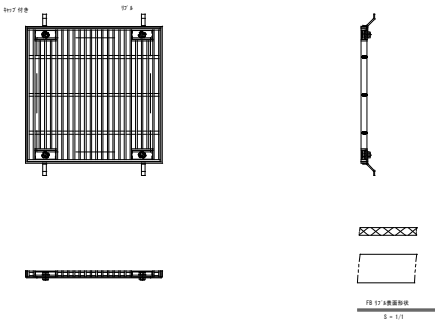

ステンレス*レチング SUS304

T-25 100用


(受枠) 106YU+00D7998YU+00D7103H
(本体) 996YU+00D795.2YU+00D732H P13.026

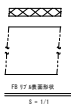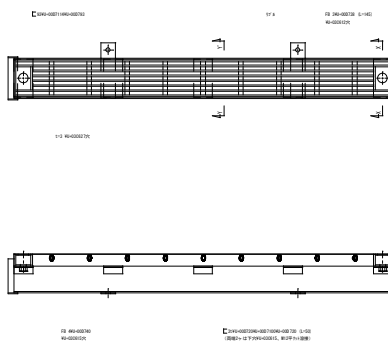

手すり HR-S8.5 シングルビーム


S=1:20

標準図

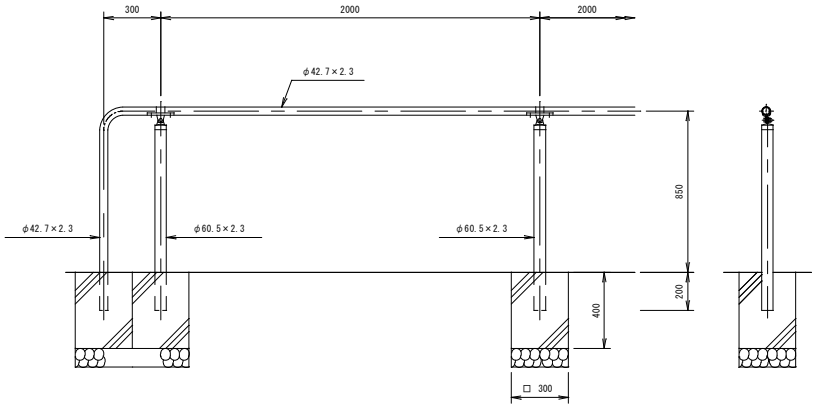

手すり取付図

S=1:5

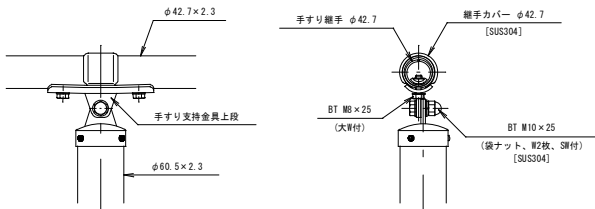

設計条件

設計荷重・・・防護柵の設置基準・同解説のP種の荷重に依る。
基礎条件・・・長期許容地耐力 98kN/m²(1.0t/m²)

備考

1. 外装について (SUS品を除く)

- 支柱
- 手すりビーム
- 手すり支持金具上段
- 手すり手すりφ42.7
- ボルト
- 大ワッシャー

2. 手すり高さ及び標準図端部の構造は「ユニバーサルデザインによる みんなのための公園づくり」に準拠しています。

3. 勾配端部の納まり(例-3)を採用する場合には、動線の回り込みなどの検証が必要です。


注意

ステンレス製品でも使用条件や環境によっては錆が発生します。ステンレスらしい外観を維持するために汚れや錆の手入れが必要です。


勾配端部の納まり例

S=1:30


(例-1) 水平部~勾配部

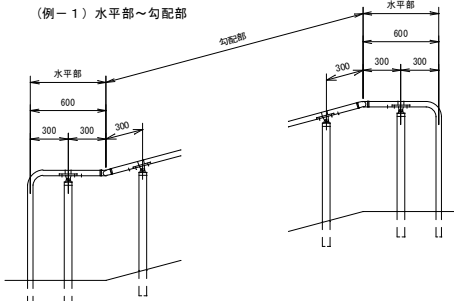


(例-2) 勾配部

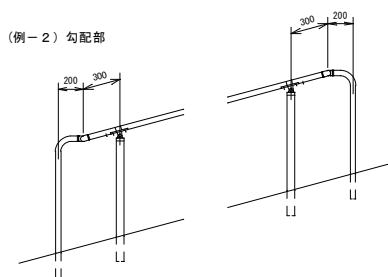

(例-3) 勾配部

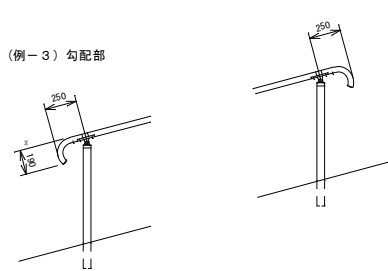

柱・壁保護材料
コーナーガード

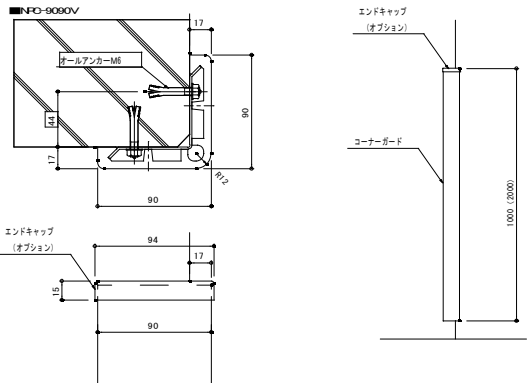

●本体

■NFCタイプ: 軟質塩化ビニル
カラー/レモンイエロー
グレー
アイボリーホワイト
ブラック
ブラウン

●取付下地材

アルミニウム

●定尺

L=2000mm


●エンドキャップ(オプション)

材質: 軟質塩化ビニル

実施

工 事 設 計 図			
工事番号		図面番号	
工 事 名	ハケ岳スケートセンターリンク内側改修工事		
工事箇所	北 杜 市 小 淵 沢 町 地 内		
図 名	詳細図-1	縮 尺	図 示
納 品	令和 年 月 日	枚 数	2 - 1
北 杜 市 役 所			

工 事 設 計 図			
工事番号		図面番号	
工 事 名	ハケ岳スケートセンターリンク内側改修工事		
工事箇所	北 杜 市 小 淵 沢 町 地 内		
図 名	電気平面図	縮 尺	図 示
納 品	令和 年 月 日	枚 数	1
北 杜 市 役 所			

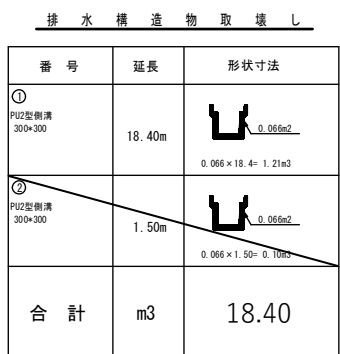


構 造 物 取 壊 し 工 【コンクリート壊滅】 t=15cm	
取壊し区間	数量
① スケートリンク <div> </div> 15.115 × (18.32 ÷ 1.05) ÷ 292.78m2 292.78 × 0.15 × 2.45 ÷ 107.60m3	m2 292.8 m3 107.6
合 計	m2 292.8 m3 107.6

[illegible]

实施

工 事 設 計 図			
工事番号		図面番号	
工 事 名	ハケ岳スケートセンターリンク内側改修工		
工事箇所	北 杜 市 小 淵 沢 町 地 内		
図 名	取り壊し図	縮 尺	1 : 2 5
納 品	令和 年 月 日	枚 数	1
北 杜 市 役 所			

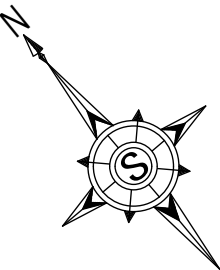

舗装面積図

S=1:250

S=1:100

面積： A= 292.9 m2
あと施工アンカー
D13 @200 3 2 4 本

15100

13000

150

1500

150

150

650

800

LH=999.87

LH=999.87

T.3 (コーナー基準点 東)


TC

T.3-1

TA.4

S=1:100

面積： A= 703.37 m2
目地： L= 114.1 m
あと施工アンカー
D13 @200 2 0 0 本

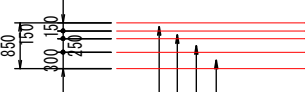

置換工 RC40 t=300
凍上抑制層 RC40 t=250
路盤工 RC40 t=150
コンクリート舗装 t=150

LH=999.87

観音座 998.56

実施

工事設計図			
工事番号		図面番号	
工事名	ハヶ岳スケートセンターリンク内側改修工事		
工事箇所	北杜市小淵沢町地内		
図名	舗装面積図	縮尺	図示
納品	令和 年 月 日	枚数	1
北杜市役所			